

福 山 市

2021 年度

東深津地区

広島県福山市 東深津町三丁目 地内

雨水貯留施設管理業務委託実施設計書

施設管理業務

一式

業
務
概
要

雨水貯留施設（東深津地区）管理業務仕様書

1 総則

この仕様書は、雨水貯留施設管理業務委託（東深津地区）（以下「業務委託」という。）に適用する。

2 業務の目的

ゲリラ豪雨・梅雨前線・台風等による降雨時に、雨水貯留施設の機能を最大限に発揮し、浸水被害の軽減を図ることを目的とする。

3 業務委託について

別紙「位置図」に示す、雨水貯留施設について、福山市「以下「発注者」という。」の指示に従い、次の業務を行う。

(1) 緊急時待機

大雨及び洪水警報等が発令された場合、常時連絡が出来るよう備え、発注者の指示に従い出動する。

(2) 道路巡視

指示を受けた時は、雨水貯留施設周辺の道路及び水路の状況を確認し、その結果を発注者に報告する。

(3) 水門の開閉

雨水貯留施設が導水路の自然流下により満水に達した時、水門を閉じ、(4)の作業を実施する。

発注者の指示に従い、速やかに、水門を開け貯留施設内の雨水を排水する。

(4) 水中ポンプの設置・撤去及び稼働

水中ポンプを平面図に位置する柵の蓋を開け設置し、雨水貯留施設が導水路の自然流下により満水に達し、水門を閉じた後、貯留施設の満水位に達するまで稼働する。

発注者の指示に従い、水中ポンプを撤去し柵の蓋を閉じる。

業務委託の内容は、過年度の実績を踏まえ次の数量を見込んでいる。

内容	数量
施設管理業務	一式
梅雨時期資材賃料平年 6月7日から7月21日まで	45日間
道路巡視 (梅雨時期)	2日間
(台風時期)	2日間
ポンプ設置・撤去 (梅雨時期)	2日間
(台風時期)	2日間
ポンプ運転 (梅雨時期)	2日間
(台風時期)	2日間

※待機・出動等の実績を発注者に報告するものとし、業務委託の内容及び数量の変更について、監督員と協議するものとする。

※台風時期の資材賃料について、進路の予測をする中、発注者から事前に指示する。

4 業務報告等

- (1) 業務指示があった場合は、直ちに業務に着手すること。
- (2) 業務を行った場合は、直ちに電話連絡等により報告すること。また、浸水被害等を発見した場合も同様とする。
- (3) 施設に異常が認められたときは、その内容を市に報告すること。
- (4) 判断が困難な事態が生じた場合は、発注者の指示を受けること。
- (5) やむ得ない理由により、業務を履行することができない場合は、直ちに報告し、市と協議すること。

5 その他

当該業務に当たって疑義が生じた場合は、監督員と協議し、その指示を受けること。

総括情報表

変更回数 適用単価地区 単価適用日	0 70 福山市 00-03.04.01(0)	凡例 Co … コンクリート As … アスファルト DT … ダンプトラック BH … バックホウ CC … クローラクレーン TC … トラッククレーン RTC… ラフテレーンクレーン
諸経費体系	1 公共(一般)	
	当世代 14 河川維持工事 02 市街地(DID補正) 00 補正なし 00 補正なし 00 補正なし 00 補正なし 00 補正なし 00 補正なし 00 通常工事 0% 00 補正無し 03 補正しない	前世代
建設技能労働者や交通誘導員等の現場労働者にかかる経費として、労務費のほか各種経費（法定福利費の事業者負担額，労務管理費，安全訓練等に要する費用等）が必要であり，本積算ではこれらを現場管理費等の一部として率計上している。		

本工事費 内訳表

費目・工種・施工名称など	数量	単位	単価	金額	備考
本工事費					X1000
河川維持					Y1B01 レベル1
巡視・巡回工	1	式			Y1B0101 レベル2
河川巡視工	1	式			Y1B010101 レベル3
緊急巡視	1	式			Y1B01010101 レベル4
梅雨期間資材賃料		回			V0001 00
	45	日			単第0 -0001 表
道路巡視 梅雨時期					SHD99998 00
	2	日			単第0 -0002 表
道路巡視 台風時期					SHD99998 00
	2	日			単第0 -0004 表
仮設工					Y1B0113 レベル2
	1	式			

本工事費 内訳表


費目・工種・施工名称など	数量	単位	単価	金額	備考
水替工	1	式			Y1B011306 レベル3
ポンプ排水 【排水量,排水方法】		日			Y1B01130601 レベル4
ポンプ設置・撤去 梅雨時期	2	箇所			SHD10037 00 単第0 -0005 表
ポンプ設置・撤去 台風時期	2	箇所			SHD10037 00 単第0 -0007 表
ポンプ運転 排水量 40以上120未満 (m3/h) 作業時排水, 梅雨時期	2	日			V1050031 00 単第0 -0008 表
ポンプ運転 排水量 40以上120未満 (m3/h) 作業時排水, 台風時期	2	日			S1050031 00 単第0 -0009 表
** 直接工事費 ** #0020計=支給品等(材料),無償貸付					
共通仮設費率分					Z0019
計算情報..... 対象額..... 率.....					

本工事費 内訳表

費目・工種・施工名称など	数量	単位	単価	金額	備考
** 共通仮設費計 **					
** 純工事費 **					
現場管理費 計算情報..... 対象額..... 率.....					
** 工事原価 **					
一般管理費率分 計算情報..... 対象額..... 率.....					前払補正率...
一般管理費計					
** 工事価格 **					
** 消費税相当額 ** 計算情報..... 対象額..... 率.....					
** 工事費計 **					

位置図 S=1/10,000

図面番号	1 / 2	縮尺	図示
工種	雨水貯留施設管理業務委託（東深津地区）		
種別	位置図	番号	1 / 1
路線名 河川	東深津地区・手城川流域		
工事箇所	福山市東深津町三丁目地内		
福山市			

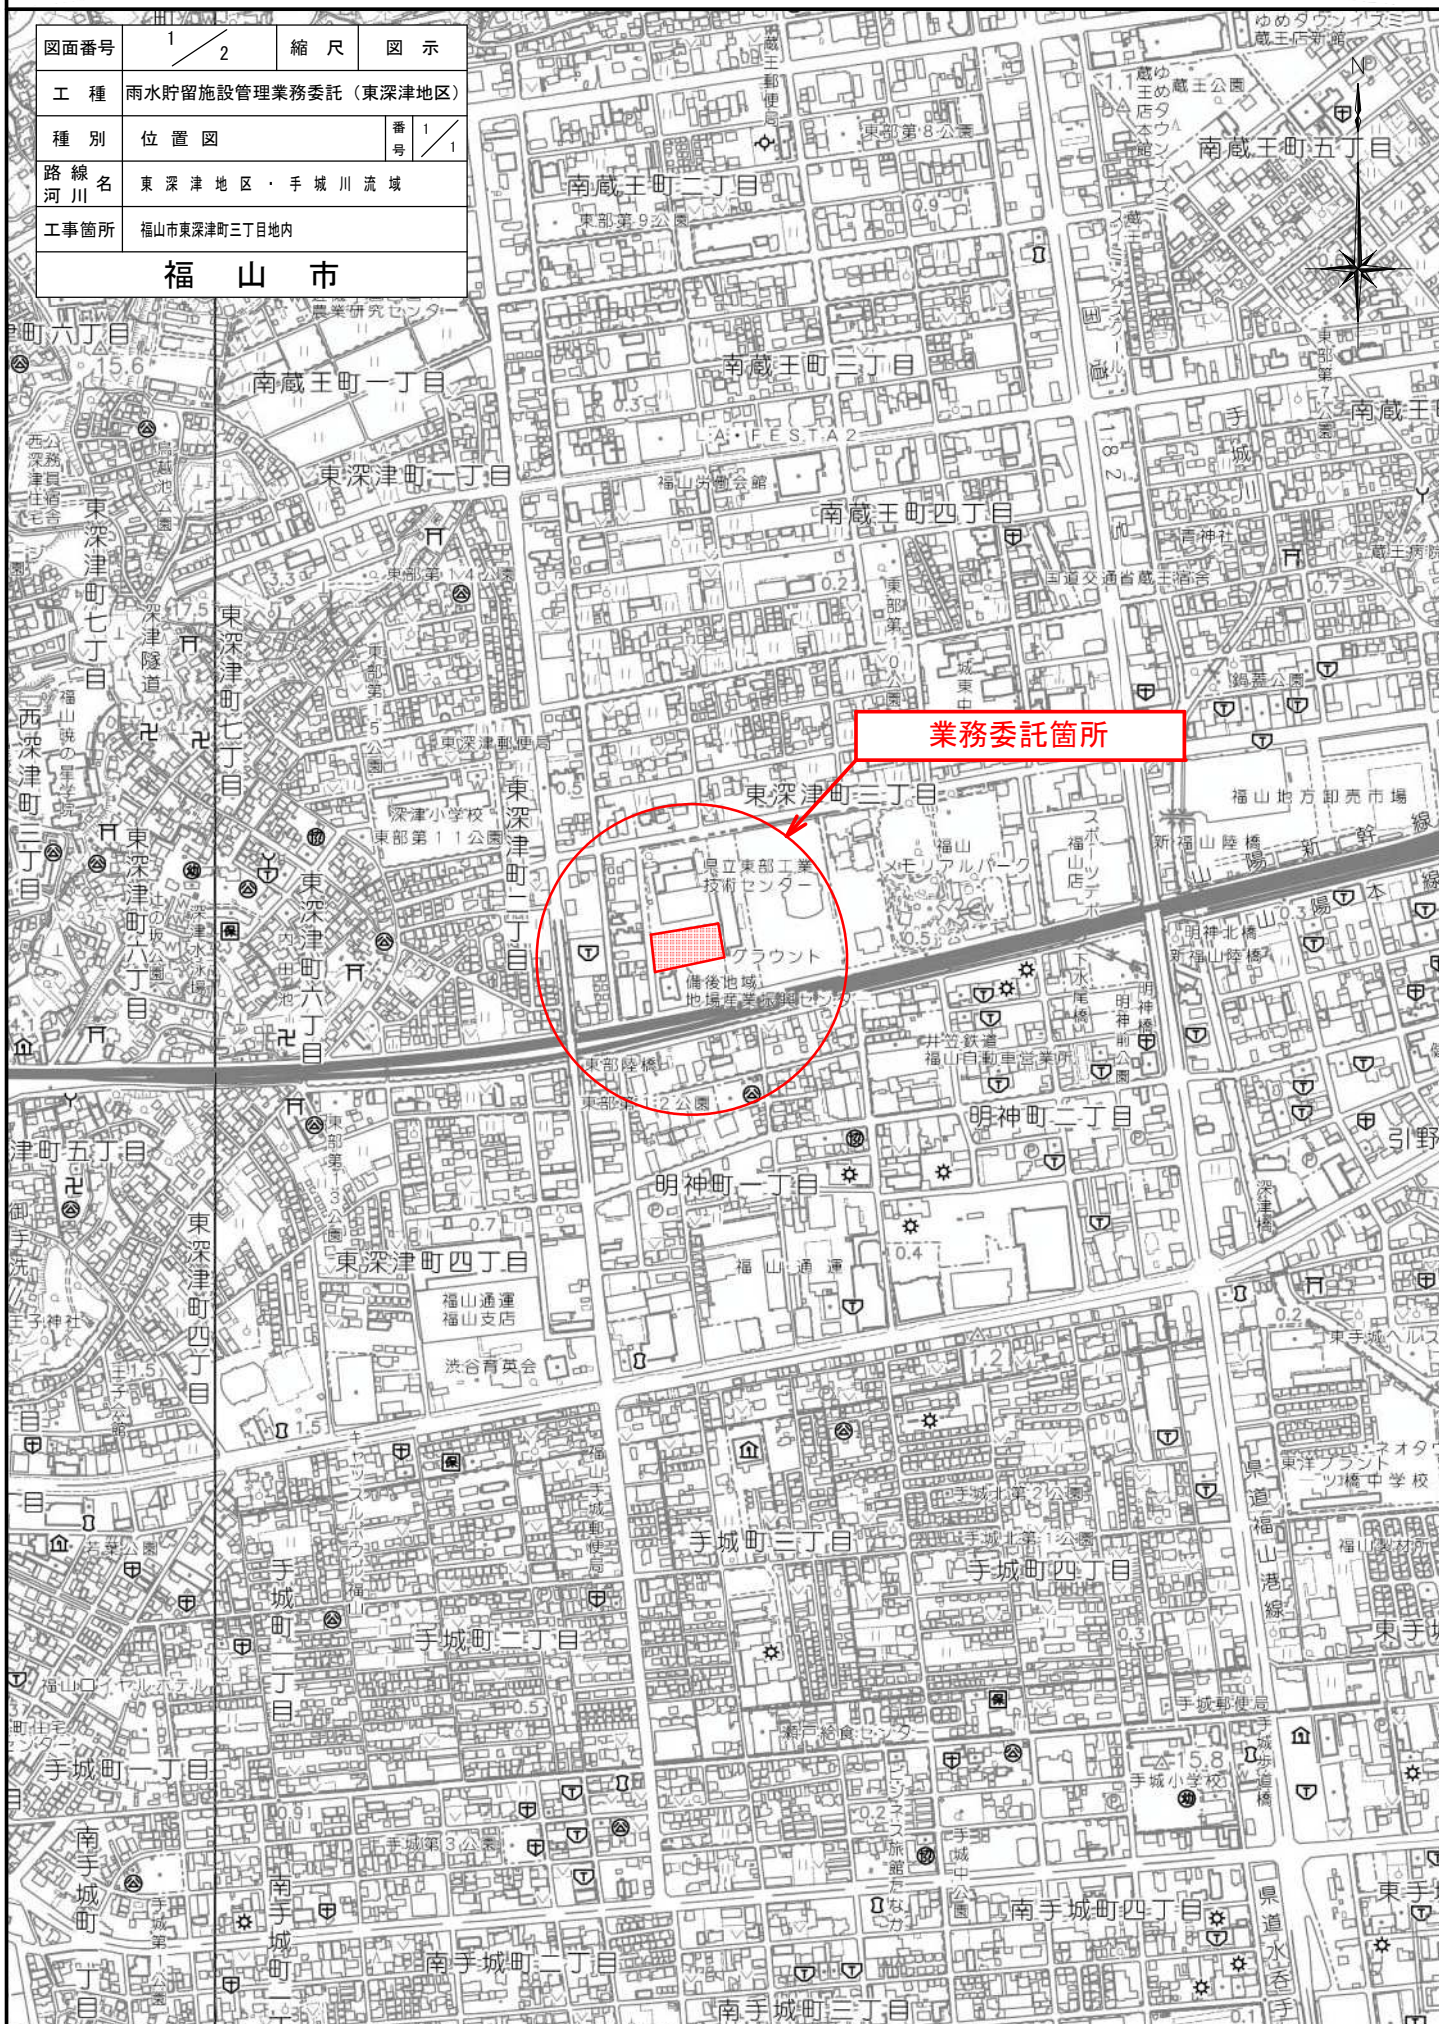

業務委託箇所

東立東部工業
技術センター
フロント
備後地域
地場産業振興センター

施工単価表

頁0 -0010

建設用ポンプ(水中ポンプ)運転
口径200mm,揚程15m

S9000045

単第0 -0010 表

1

日 当り

15.0kw

名称・規格など	数量	単位	単価	金額	備考
<賃>建設用ポンプ(水中ポンプ) 口径200mm,揚程15m 15.0kw	1.20	供用日			
諸雑費	1	式			
*** 単位当たり ***	1	日			
A=8 口径200mm,揚程15m			B=1.2	機械賃料数量(供用日/日)	

