

2021年度

払殿池

福山市 神辺町 地内

測量調査設計業務委託実施設計書

業
務
概
要

測量業務	一式
4級基準点測量	N=10点
路線測量	L=0.01km
現地測量	A=0.022km ²
地質調査業務	一式
土質ボーリング	N=1本
室内土質試験	一式
設計業務	一式
雨水貯留施設設計	一式

特記仕様書

第1章 総則

第1節 適用

- ・本特記仕様書は、神辺建設産業課 測量調査設計業務委託（払殿池）に適用する。
- ・本特記仕様書に記載のない事項については、次によるものとする。
- ・令和3年8月 広島県 測量業務共通仕様書、設計業務等共通仕様書、地質・土質調査業務共通仕様書(以下共通仕様書という)、「福山市土木設計業務等委託契約約款（契約書を含む）(以下契約約款という)」,「設計図書（別冊図面、仕様書）」,「福山市測量・建設コンサルタント等業務検査基準」
- ・その他関連規格類
- ・共通仕様書に記載されている調査職員については、監督員と読み替えるものとする。
- ・「令和3年度改訂版 工事工種体系ツリー」,「令和3年度 土木工事数量算出要領（案）」

第2節 地元への周知・地権者への承諾

- ・受注者は、地先住民、町内会長、土木常設員に業務着手及び業務完了の報告を行うこと。また、業務着手に先立ち地先住民及び貸借人には具体的な業務内容、方法、時期等の説明を行い、承諾を得ること。
- ・受注者は、業務着手の際に、あらかじめ沿線地権者に業務内容等についての説明を行い、承諾を得ること。
- ・業務に伴う伐採等は、業務執行上必要最小限に止めると共に、伐採した有価木は附近に整理し、みだりに第三者に被害を与え、トラブルを生じることのないよう留意するものとする。

第2章 業務条件

第1節 基本条件

- ・業務内容及び測量予定箇所については事前に監督員と打合せ、承認を得るものとする。

第2節 業務内容

- ・測量業務における業務内容、作業条件及び数量等は別紙「測量業務費 内訳表」のとおりとする。

- ・設計業務における業務内容、作業内容及び数量等は次表のとおりとする。

作業項目		作業内容
準備作業	現地調査	予定地点及び周辺の地形、地質等について設計に必要な調査を行う。
	資料の検討	貸与資料を整理し、内容を把握する。
設計基本計画	設計作業の基本方針	堤体・洪水吐・取水設備等の相互の関連を検討し、設計作業の基本方針を作成する。
	設計洪水量の検討	総貯水量、有効貯水量、設計堆砂量及び設計洪水量の算定を行う。
堤体の検討	設計数値及び基本断面の検討	地質調査、土質試験結果により堤体の設計諸数値及び基本断面を決定する。
	堤体の安定計算	堤体上下流の安定計算(完成直後、常時満水位、計画洪水水位、水位急降下)を行う。
	浸透流の検討	浸潤線、浸透量を算定し、フィルター及びドレーンの配置、規模の詳細を決定する。
	附帯工の検討	堤体附帯工(天端工、堤体護岸、法面排水工)の詳細設計を行う。
	設計図作成	平面・縦断図・横断図・標準断面図・附帯工図を作成する。
	数量計算	設計工種についての詳細数量計算を行う。
基礎処理工の検討		工法等を検討し、詳細検討を行う。
洪水吐の設計	基本設計	洪水吐タイプ及び現況河川等との取付や路線の比較検討を行う。
	水理計算	流入部、導流部、減勢部の水理計算を行う。
	構造計算	流入部、導流部、減勢部の構造計算を行う。
	設計図作成	平面・縦断図・横断図・構造図・配筋図等を作成する。
	数量計算	設計工種についての詳細数量計算を行う。
施工計画	基本構想の立案	施工計画及び仮設計画の基本的な構想の立案を行う。
	施工計画及び仮設計画	施工計画(土工計画、工事用進入路、工程表を含む)及び仮設計画を作成する。
概算工事費		主要工事数量と事例等による単価で概算工事費を算定する。
照査		照査計画に基づき、業務の節目毎に照査を実施し、照査報告書の作成を行う。
点検取りまとめ		上記作業の点検取りまとめ及び報告書作成を行う。

- ・図面、数量計算書及び統括数量表等の様式については、監督員と協議の上決定すること。

- ・地質調査業務における業務内容、作業条件及び数量等は別紙「地質調査業務費 内訳表」及び「解析等調査業務費 内訳表」のとおりとする。

第3章 打合せ

第1節 打合せ

- ・業務着手時及び成果品納入時には、管理技術者又は照査技術者が同席するものとする。

第2節 打合せ回数

(測量業務)

- ・打ち合わせの回数は、2回とし次の段階で行うものとする。

第1回 業務着手前の段階

第2回 成果品納入時

(設計業務)

- ・打ち合わせの回数は、3回とし次の段階で行うものとする。

第1回 業務着手前の段階

第2回 中間打ち合わせ

第3回 成果品納入時

第4章 成果品

第1節 成果品の提出

提出すべき成果品及び提出部数は次表のとおりとする。

成果品	規格	数量	備考
紙媒体 電子媒体		各2	正 1 副 1

第2節 成果品の装丁等

- ・成果品の装丁等は次のとおりとする。
- ・製本は極力分冊を避け、また分冊を行う場合は、内容の配分を考慮して行うものとする。
- ・報告書は、長期の使用に耐える通常の装丁を行う。

第5章 電子納品

第1節 電子納品

- ・本業務は、電子納品対象業務とする。

電子納品とは、「平成29年度 福山市電子納品実施要領[土木委託編]」（以下「要領」という）に基づき、「調査、設計、業務などの各業務段階の最終成果を電子データで納品すること」をいうものとする。

第2節 事前協議及び検査前協議

- ・業務着手前及び納品検査前に十分な協議を行い、双方の合意を図るものとする。

第3節 電子納品データのチェック

- ・電子納品にあたっては、フォルダの構成、管理項目、ファイル名等の要領との整合性をチェックプログラム（国土交通省の電子納品チェックシステム等）により確認し、エラーがないことを確認すること。
- ・成果品提出の際には、ウイルス対策を実施した上で提出するものとする。

第6章 地盤情報の取扱いについて

第1節 地盤情報の取扱い

受注者は、地質・土質調査業務共通仕様書（広島県・令和3年8月）第118条 成果物の提出に基づき、地盤情報を「一般財団法人国土地盤情報センター」の検定を受けた上で、「国土地盤情報データベース」に登録しなければならない。受注者は、地盤情報の公開・利用の可否について、電子納品運用ガイドライン【地質・土質調査編】（国土交通省・平成30年3月）に基づき、事前協議における発注者の指示に従って成果品データに「公開可否コード」を記入した上で、検定の申込を行うこととする。なお、検定に要する費用は、直接経費に「国土地盤情報データベース検定費」として計上し、諸経費率算定の対象額としない。ただし、管理技術者が国土地盤情報センターで定める技術士等の資格又は、ボーリング責任者が地質調査技士の資格を持っていなければ設計変更の対象とする。また、受注者は、電子納品の際に、一般財団法人国土地盤情報センターから受領した検定証明書（PDFファイル）を、電子納品運用ガイドライン【地質・土質調査編】（国土交通省・平成30年3月）に規定されている格納フォルダBORING/OTHSに格納することをもって、提出する成果が検定済であることを報告することとする。

第7章 その他

第1節 その他の項目

- ・本特記仕様書及び設計図書に明示していない事項または、その内容に疑義が生じた場合は、監督員の指示を受けること。

総括情報表

変更回数 適用単価地区 単価適用日	0 70 福山市 00-03.08.01(0)		凡例 Co … コンクリート As … アスファルト DT … ダンプトラック BH … バックホウ CC … クローラクレーン TC … トラッククレーン RTC… ラフテレーンクレーン
諸経費体系	2 委託		
発注区分	当世代 41 建設コンサル	前世代	
建設技能労働者や交通誘導員等の現場労働者にかかる経費として、労務費のほか各種経費（法定福利費の事業者負担額，労務管理費，安全訓練等に要する費用等）が必要であり，本積算ではこれらを現場管理費等の一部として率計上している。			

測量業務費 内訳表

費目・工種・施工名称など	数量	単位	単価	金額	備考
測量業務費					X1000
測量業務標準歩掛					Y2A01 レベル1
共通	1	式			Y2A0101 レベル2
打合せ等	1	式			Y2A010101 レベル3
打合せ協議	1	式			Y2A01010101 レベル4
打合せ					SC010100010 00
基準点測量	1	業務			単第0 -0001 表 Y2A0102 レベル2
4級基準点測量	1	式			Y2A010204 レベル3
4級基準点測量(永久標識設置なし)	1	式			Y2A01020401 レベル4
		式			

測量業務費 内訳表

費目・工種・施工名称など	数量	単位	単価	金額	備考
4級基準点測量 新点35点 永久標識設置なし・伐採なし	10	点			SC006 00 単第0 -0002 表
路線測量	1	式			Y2A0104 レベル2
路線測量	1	式			Y2A010401 レベル3
作業計画		式			Y2A01040101 レベル4
路線測量(作業計画) 測量延長 0.01km	1	業務			SC082 00 単第0 -0003 表
現地踏査		式			Y2A01040102 レベル4
現地踏査 耕地/平地	0.01	km			SC070 00 単第0 -0004 表
中心線測量		式			Y2A01040107 レベル4
路線測量(中心線測量) 交通量 0~1,000台未満/12時間 単曲線換算曲線数0	0.01	km			SC072 00 単第0 -0005 表

測量業務費 内訳表

費目・工種・施工名称など	数量	単位	単価	金額	備考
縦断測量					Y2A01040109レベル4
		式			
路線測量(縦断測量) 耕地/平地	0.01	km			SC074 00 単第0 -0006 表
横断測量					Y2A01040110レベル4
		式			
路線測量(横断測量) 幅 45m未満 測定間隔 10m	0.01	km			SC076 00 単第0 -0007 表
現地測量					Y2A0109 レベル2
	1	式			
現地測量					Y2A010901 レベル3
	1	式			
現地測量					Y2A01090102レベル4
		km2			
現地測量 測量面積0.022km2 耕地/平地 縮尺 1/ 500	1	式			VC000023 00 単第0 -0008 表
人件費等・材料費・機械経費・技術管理費					

測量業務費 内訳表

費目・工種・施工名称など	数量	単位	単価	金額	備考
直接経費					Z0001
旅費交通費					YZZ0101 レベル2
	1	式			
旅費交通費					YZZ010101 レベル3
	1	式			
旅費交通費					YZZ01010101 レベル4
旅費交通費(測量)					S2Z0101X1 00
	1	式			単第0 -0009 表
電子成果品作成費					YZZ0103 レベル2
	1	式			
電子成果品作成費					YZZ010301 レベル3
	1	式			
電子成果品作成費					YZZ01030101 レベル4
電子成果品作成費(測量)					S2Z0103X1 00
	1	式			単第0 -0010 表

測量業務費 内訳表

費目・工種・施工名称など	数量	単位	単価	金額	備考
** 直接測量費 **					
諸経費 計算情報..... 対象額..... 率.....					
** 業務価格 **					
消費税等相当額 計算情報..... 対象額..... 率.....					
** 測量業務費 **					

地質調査業務費 内訳表

費目・工種・施工名称など	数量	単位	単価	金額	備考
地質調査業務費					X2000
一般調査					Y2B01 レベル1
直接調査費	1	式			Y2B0101 レベル2
機械ボーリング(市場単価)	1	式			Y2B010101 レベル3
サンプリング	1	式			Y2B010102 レベル3
トリプルサンプリング	1	式			Y2B01010203 レベル4
ロータリー式三重管サンプラー		本			SSE005 00
サウンディング及び原位置試験	1	本			単第0 -0011 表 Y2B010103 レベル3
標準貫入試験	1	式			Y2B01010301 レベル4
		回			

地質調査業務費 内訳表

費目・工種・施工名称など	数量	単位	単価	金額	備考
標準貫入試験 砂・砂質土	9	回			SSE007 00 単第0 -0012 表
機械ボーリング(自主調査)	1	式			Y2B010104 レベル3
土質ボーリング(オールコア)		m			Y2B01010401 レベル4
土質ボーリング(ノンコアボーリング) 孔径 66mm 砂・砂質土	8.8	m			SSE001 00 単第0 -0013 表
室内土質試験	1	式			Y2B010110 レベル3
三軸圧縮試験		試料			Y2B01011027 レベル4
室内土質試験 三軸圧縮試験(2) 圧密排水試験(CD), 1試料3供試体	1	試料			TH003430 00
解析等調査	1	式			Y2B010114 レベル3
解析等調査					Y2B01011401 レベル4

地質調査業務費 内訳表

費目・工種・施工名称など	数量	単位	単価	金額	備考
資料整理とりまとめ(直接人件費)直接調査費 土質ボーリング1本 岩盤ボーリング0本	1	業務			SSE052 00 単第0 -0014 表
断面図等の作成(直接人件費)直接調査費 土質ボーリング1本 岩盤ボーリング0本	1	業務			SSE054 00 単第0 -0015 表
直接経費					Y2B010117 レベル3
電子成果品作成費	1	式			Y2B01011701 レベル4
安全費対象外(調査)					#0045
電子成果品作成費(調査)					S2B01011503 00
国土地盤情報データベース検定費	1	式			単第0 -0016 表 Y2B01011704 レベル4
諸経費対象外(調査)					#0044
国土地盤情報データベース検定費 地質調査技師 地質調査技師	1	式			S2B01011501 00 単第0 -0017 表

地質調査業務費 内訳表

費目・工種・施工名称など	数量	単位	単価	金額	備考
** 直接調査費 **					
間接調査費					Z0001
準備費					YZZ0102 レベル2
	1	式			
準備費					YZZ010201 レベル3
	1	式			
準備費					YZZ01020101 レベル4
準備及び跡片付け					SSE039 00
	1	業務			単第0 -0018 表
調査孔閉塞					SSE045 00
	1	箇所			単第0 -0019 表
仮設費					YZZ0103 レベル2
	1	式			
仮設費					YZZ010301 レベル3
	1	式			

地質調査業務費 内訳表

費目・工種・施工名称など	数量	単位	単価	金額	備考
足場設備					YZZ01030101 レベル4
平坦足場 板材足場(高さ0.3m以下) Br深度50m以下	1	箇所			SSE031 00 単第0 -0020 表
旅費交通費					YZZ0106 レベル2
	1	式			
旅費交通費					YZZ010601 レベル3
	1	式			
旅費交通費					YZZ01060101 レベル4
旅費交通費(調査)					SZZ0106X2 00
	1	式			単第0 -0021 表
施工管理費					YZZ0107 レベル2
	1	式			
施工管理費					YZZ010701 レベル3
	1	式			
施工管理費					YZZ01070101 レベル4

地質調査業務費 内訳表

費目・工種・施工名称など	数量	単位	単価	金額	備考
施工管理費(調査)					S2Z0107X2 00
	1	式			単第0 -0022 表
純調査費					
諸経費					
計算情報.....					
対象額.....					
率.....					
業務価格					
消費税等相当額					
計算情報.....					
対象額.....					
率.....					
地質調査業務費					

設計業務費 内訳表

費目・工種・施工名称など	数量	単位	単価	金額	備考
設計業務費					X3000
設計業務等標準歩掛					Y2C02 レベル1
	1	式			
共通					Y2C0201 レベル2
	1	式			
打合せ等					Y2C020101 レベル3
	1	式			
打合せ等					Y2C02010101 レベル4
		式			
打合せ 設計業務					SA010100010 00
	1	業務			単第0 -0023 表
雨水貯留施設					Y2C0214 レベル2
	1	式			
雨水貯留施設設計					Y2C021401 レベル3
	1	式			
準備作業					Y2C02140101 レベル4
		式			

設計業務費 内訳表

費目・工種・施工名称など	数量	単位	単価	金額	備考
現地調査 準備作業	1	式			V0001 00 単第0 -0024 表
資料の検討 準備作業	1	式			V0002 00 単第0 -0025 表
設計基本計画		式			Y2C02140101レベル4
設計作業の基本方針 設計基本計画	1	式			V0003 00 単第0 -0026 表
設計洪水量の検討 設計基本計画	1	式			V0004 00 単第0 -0027 表
堤体の設計		式			Y2C02140101レベル4
設計数値及び基本断面の検討 堤体の設計	1	式			V0005 00 単第0 -0028 表
堤体の安定計算 堤体の設計	1	式			V0006 00 単第0 -0029 表
浸透流の検討 堤体の設計	1	式			V0007 00 単第0 -0030 表

設計業務費 内訳表

費目・工種・施工名称など	数量	単位	単価	金額	備考
附帯工の検討 堤体の設計	1	式			V0008 00 単第0 -0031 表
設計図作成 堤体の設計	1	式			V0009 00 単第0 -0032 表
数量計算 堤体の設計	1	式			V0010 00 単第0 -0033 表
基礎処理工の検討		式			Y2C02140101レベル4
基礎処理工の検討	1	式			V0011 00 単第0 -0034 表
洪水吐の設計		式			Y2C02140101レベル4
基本設計 洪水吐の設計	1	式			V0012 00 単第0 -0035 表
水理計算 洪水吐の設計	1	式			V0013 00 単第0 -0036 表
構造計算 洪水吐の設計	1	式			V0014 00 単第0 -0037 表

設計業務費 内訳表

費目・工種・施工名称など	数量	単位	単価	金額	備考
設計図作成 洪水吐の設計	1	式			V0015 00 単第0 -0038 表
数量計算 洪水吐の設計	1	式			V0016 00 単第0 -0039 表
施工計画		式			Y2C02140101レベル4
基本構想の立案 施工計画	1	式			V0022 00 単第0 -0040 表
施工計画及び仮設計画 施工計画	1	式			V0023 00 単第0 -0041 表
概算工事費		式			Y2C02140101レベル4
概算工事費	1	式			V0024 00 単第0 -0042 表
照査		式			Y2C02140101レベル4
照査	1	式			V0025 00 単第0 -0043 表

設計業務費 内訳表

費目・工種・施工名称など	数量	単位	単価	金額	備考
点検取りまとめ					Y2C02140101 レベル4
点検取りまとめ		式			V0026 00
	1	式			単第0 -0044 表
直接人件費					
直接経費					Z0001
旅費交通費					YZZ0101 レベル2
	1	式			
旅費交通費					YZZ010101 レベル3
	1	式			
旅費交通費					YZZ01010101 レベル4
		式			
旅費交通費（設計）					S2Z0101X3 00
	1	式			単第0 -0045 表
電子成果品作成費					YZZ0102 レベル2
	1	式			

設計業務費 内訳表

費目・工種・施工名称など	数量	単位	単価	金額	備考
電子成果品作成費	1	式			YZZ010201 レベル3
電子成果品作成費		式			YZZ01020101 レベル4
電子成果品作成費(設計) 概略設計, 予備設計及び詳細設計	1	式			S2Z0102X3 00 単第0 -0046 表
** 直接原価 **					
その他原価 計算情報..... 対象額..... 率.....					
** 間接原価 **					
** 業務原価 **					
一般管理費等 計算情報..... 対象額..... 率.....					
** 業務価格 **					

解析等調査業務費 内訳表

費目・工種・施工名称など	数量	単位	単価	金額	備考
解析等調査業務費					X4000
解析等調査	1	式			Y2D01 レベル1
直接調査費	1	式			Y2D0101 レベル2
解析等調査	1	式			Y2D010102 レベル3
解析等調査(機械ボーリング)	1	式			Y2D01010201 レベル4
既存資料の収集・現地調査 土質ボーリング1本 岩盤ボーリング0本	1	業務			SSA050 00 単第0 -0047 表
資料整理とりまとめ(直接人件費) 土質ボーリング1本 岩盤ボーリング0本	1	業務			SSA052 00 単第0 -0048 表
断面図等の作成(直接人件費) 土質ボーリング1本 岩盤ボーリング0本	1	業務			SSA054 00 単第0 -0049 表
総合解析とりまとめ 試験種目 0~3種	1	業務			SSA056 00 単第0 -0050 表

解析等調査業務費 内訳表

費目・工種・施工名称など	数量	単位	単価	金額	備考
** 直接調査費 **					
直接経費					Z0001
旅費交通費					YZZ0101 レベル2
	1	式			
旅費交通費					YZZ010101 レベル3
	1	式			
旅費交通費					YZZ01010101 レベル4
		式			
旅費交通費(解析)					S2Z0101X4 00
	1	式			単第0 -0051 表
電子成果品作成費					YZZ0102 レベル2
	1	式			
電子成果品作成費					YZZ010201 レベル3
	1	式			
電子成果品作成費					YZZ01020101 レベル4
		式			

解析等調査業務費 内訳表

費目・工種・施工名称など	数量	単位	単価	金額	備考
電子成果品作成費（解析） 解析等調査	1	式			S2Z0102X4 00 単第0 -0052 表
** 直接原価 **					
その他原価 計算情報..... 対象額..... 率.....					
** 間接原価 **					
** 業務原価 **					
一般管理費等 計算情報..... 対象額..... 率.....					
** 業務価格 **					
消費税等相当額 計算情報..... 対象額..... 率.....					
** 解析等調査業務費 **					

施工単価表

4級基準点測量

SC006

単第0 -0002 表

新点35点 永久標識設置なし・伐採なし

1

点 当り

名称・規格など	数量	単位	単価	金額	備考
測量技師 (外業)	5.5	人			外業
測量技師補 (外業)	5.5	人			外業
測量助手 (外業)	7.0	人			外業
測量主任技師	1.0	人			内業
測量技師	2.5	人			内業
測量技師補	2.5	人			内業
測量助手	1.0	人			内業
直接人件費計					
機械経費	3.0	%			#01 直接人件費×率
材料費	2.5	%			#02 直接人件費×率
通信運搬費等	3.0	%			#03 直接人件費×率
精度管理費	9	%			#04 (直接人件費+機械経費)×係数

施工単価表

現地踏査
耕地/平地

SC070

単第0 -0004 表

1

km 当り

名称・規格など	数量	単位	単価	金額	備考
測量技師 (外業)	1.6	人			外業
測量技師補 (外業)	1.4	人			外業
直接人件費計					
機械経費	1.0	%			#01 直接人件費×率
材料費	6.5	%			#02 直接人件費×率
変化率					
*** 単位当たり ***	1	km			
A=5 耕地/平地			C=3	交通量 0~1,000台未満/12時間	

施工単価表

路線測量(中心線測量)
交通量 0~1,000台未満/12時間

SC072
単曲線換算曲線数0

単第0 -0005 表

1

km 当り

名称・規格など	数量	単位	単価	金額	備考
測量技師 (外業)	2.5	人			外業
測量技師補 (外業)	2.8	人			外業
測量助手 (外業)	2.2	人			外業
測量技師	1.8	人			内業
測量技師補	1.8	人			内業
直接人件費計					
機械経費	2.5	%			#01 直接人件費×率
材料費	5.5	%			#02 直接人件費×率
精度管理費	10	%			#03 (直接人件費+機械経費)×係数
変化率					
*** 単位当り ***	1	km			
A=5 D=1 耕地/平地 単曲線換算曲線数0			C=3 E=1	交通量 0~1,000台未満/12時間 測点間隔 10m	

施工単価表

路線測量(縦断測量)
耕地/平地

SC074

単第0 -0006 表

1

km 当り

名称・規格など	数量	単位	単価	金額	備考
測量技師 (外業)	1.6	人			外業
測量技師補 (外業)	1.8	人			外業
測量助手 (外業)	1.4	人			外業
測量技師	1.3	人			内業
測量技師補	1.1	人			内業
測量助手	0.5	人			内業
直接人件費計					
機械経費	2.0	%			#01 直接人件費×率
材料費	3.0	%			#02 直接人件費×率
精度管理費	10	%			#03 (直接人件費+機械経費)×係数
変化率					
*** 単位当たり ***	1	km			

施工単価表

路線測量(横断測量)
幅 45m未満

測定間隔
SC076
10m

単第0 -0007 表

1 km 当り

名称・規格など	数量	単位	単価	金額	備考
測量技師 (外業)	6.4	人			外業
測量技師補 (外業)	7.2	人			外業
測量助手 (外業)	5.3	人			外業
測量技師	3.9	人			内業
測量技師補	3.4	人			内業
測量助手	1.5	人			内業
直接人件費計					
機械経費	2.0	%			#01 直接人件費×率
材料費	3.0	%			#02 直接人件費×率
精度管理費	10	%			#03 (直接人件費+機械経費)×係数
変化率					
*** 単位当たり ***	1	km			

施工単価表

現地測量
測量面積0.022km2

VC000023


単第0 -0008 表

耕 地/平地 縮尺 1/ 500

1

式 当り

名称・規格など	数量	単位	単価	金額	備考
測量技師 (外業)	6.1	人			
測量技師補 (外業)	9.4	人			
測量助手 (外業)	8.2	人			
測量主任技師	0.3	人			
測量技師	3.1	人			
測量技師補	8	人			
直接人件費計					
機械経費	6.5	%			#01 直接人件費×率
通信運搬費等	1	%			#02 直接人件費×率
材料費	2	%			#03 直接人件費×率
精度管理費	5	%			#04 (直接人件費+機械経費)×係数
変化率					

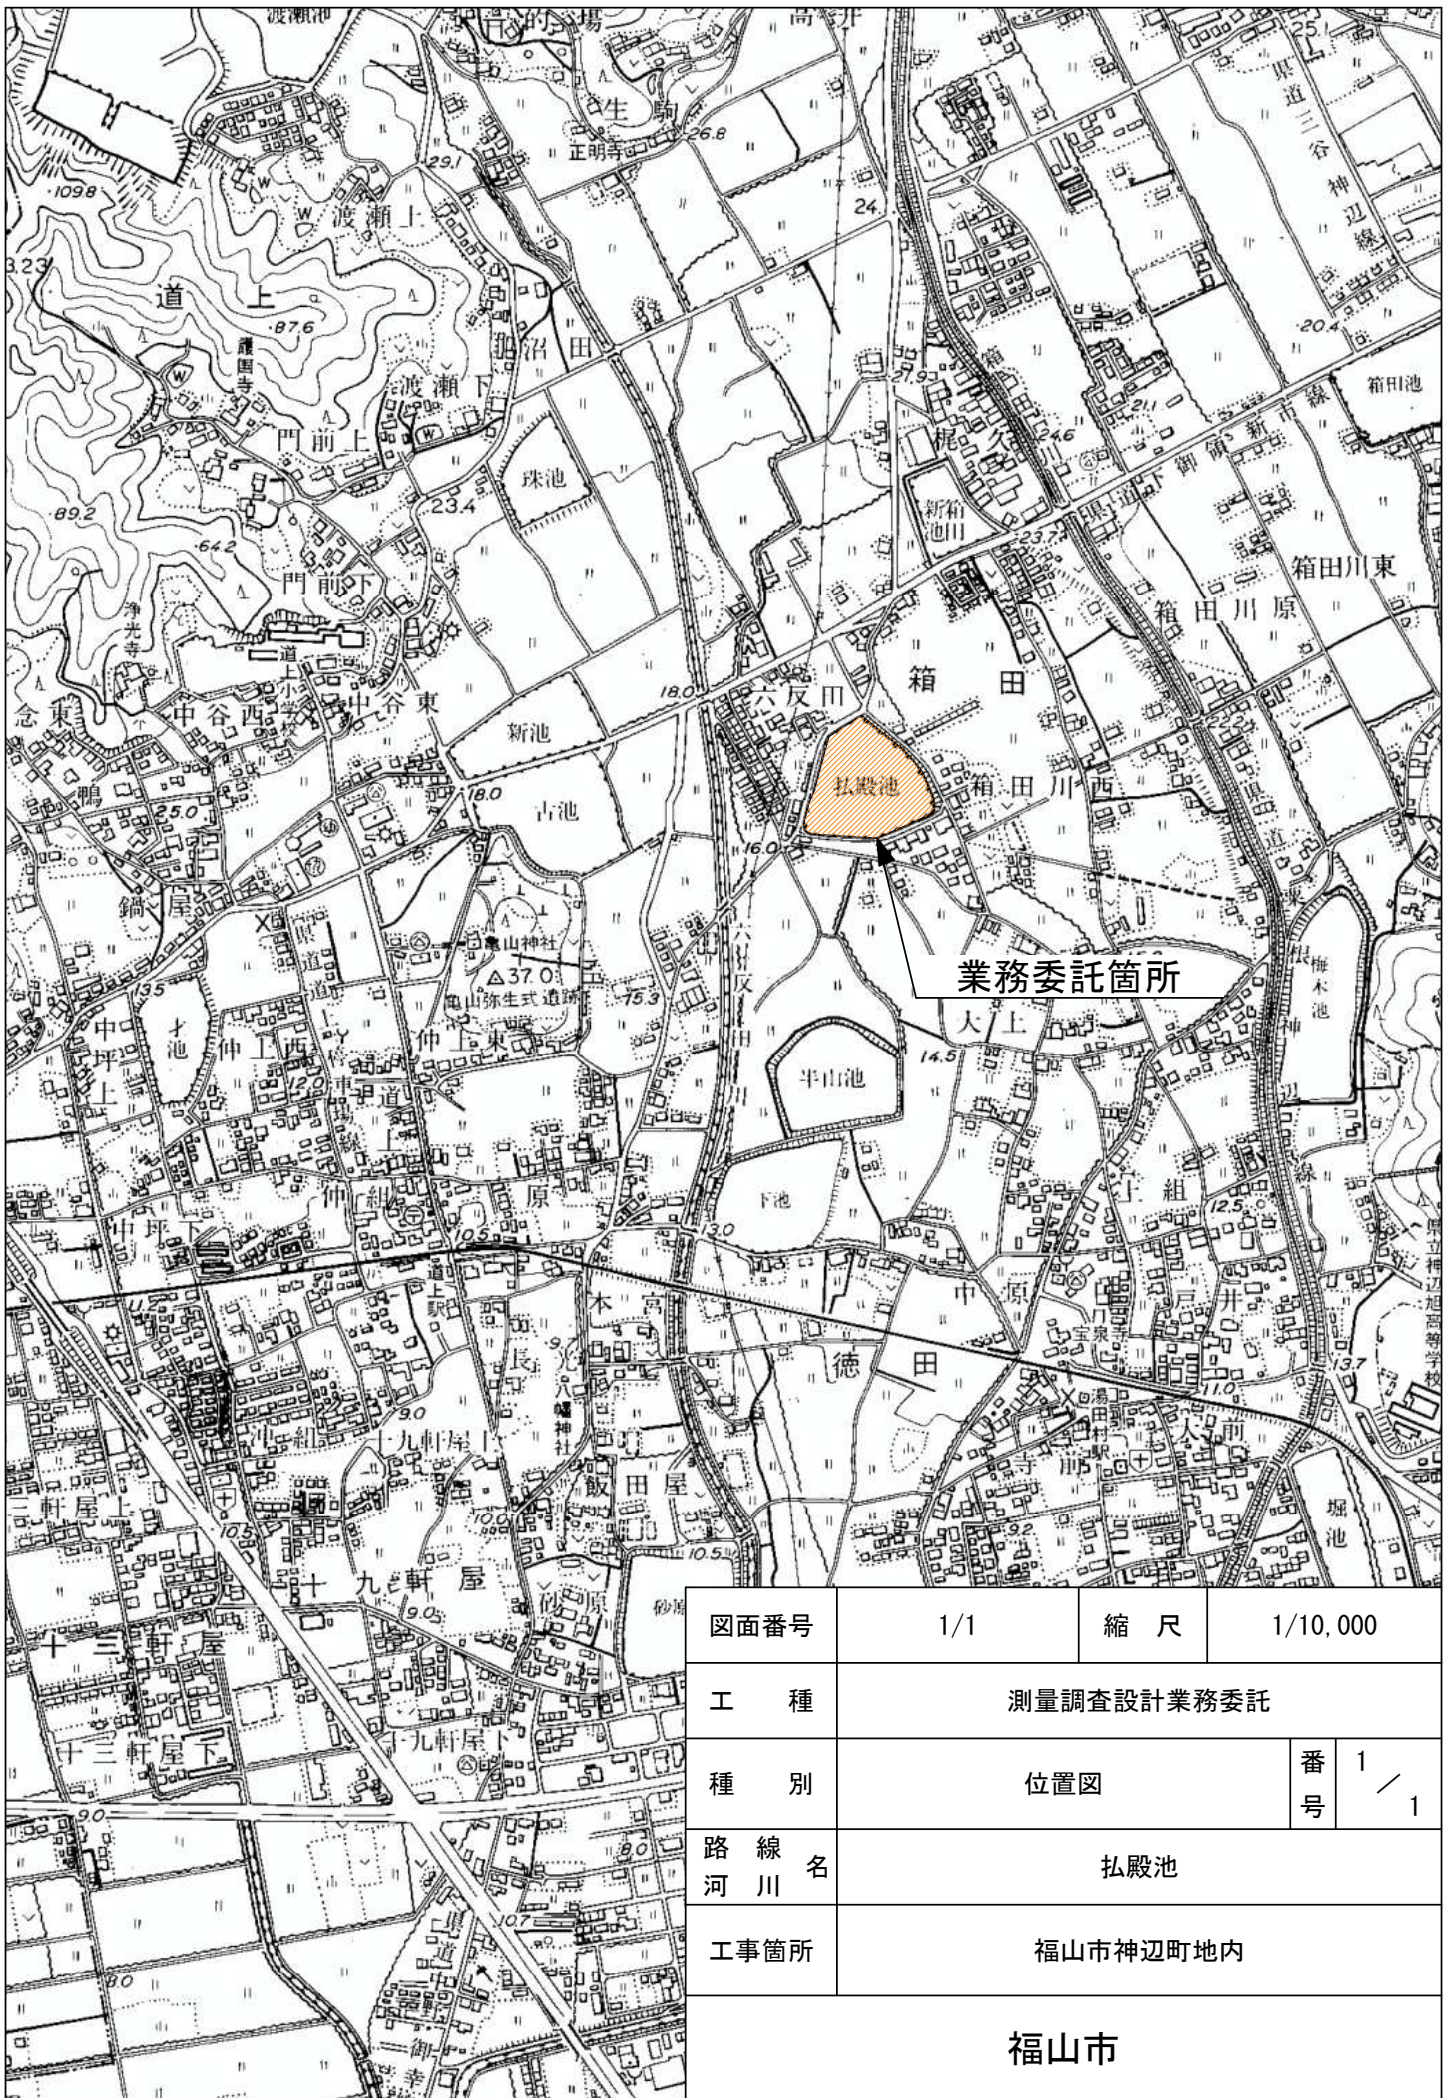

図面番号	1/1	縮尺	1/10,000		
工種	測量調査設計業務委託				
種別	位置図			番号	1 / 1
路線名	弘殿池				
工事箇所	福山市神辺町地内				

福山市