当初設計

2024年度

福山市加茂町及び新市町地内

鹿熊池外2ため池廃止測量設計 業務委託実施設計書

	= 1	当初設計	第 1 回変更
	測量業務		
	4級基準点測量	N=12点	
	4級水準測量	L=0.13km	
	路線測量	L=0.13km	
業	現地測量	A=0.0018km2	
	設計業務		
務	排水路設計	L=0.13km	
概			
要			

第1章 総則

第1節 適用

- ・本特記仕様書は、鹿熊池外2ため池廃止測量設計業務委託に適用する。
- ・本特記仕様書に記載のない事項については、次によるものとする。
- ・農林水産省農村振興局整備部設計課監修「調査・設計・測量業務等共通仕様書」(以下「共通仕様書」という。)

第2節 地元への周知・地権者への承諾

- ・受注者は、地先住民、町内会長、土木常設員に業務着手及び業務完了の報告を行うこと。また、業務着手に先立ち地先住民及び貸借人には具体的な業務内容、方法、時期等の説明を行い、承諾を得ること。
- ・受注者は、業務着手の際に、あらかじめ沿線地権者に業務内容等についての説明を行い、承諾を得ること。
- ・業務に伴う伐採等は、業務執行上必要最小限に止めると共に、伐採した有価木は附近に整理し、みだりに第三者に被害を与え、トラブルを生じることのないよう留意するものとする。

第3節 担当技術者及び管理技術者

- ・受注者は本業務において、適格な担当技術者及び管理技術者を配置するものとする。
- ・受注者は、管理技術者の管理の下に、建物等調査に従事する者(補助者を除く)として、その業務に十分な知識と能力を有する者を当てなければならない。

第4節 担当技術者

・受注者は本業務において、担当技術者の配置については、監督員との協議により省略できるものとする。

第2章 業務条件

第1節 基本条件

- ・業務内容及び測量予定箇所については事前に監督員と打合せ、承認を得るものとする。
- ・本業務の測量の基準となる与点は、街区基準点によるものとする。

第2節 業務内容(測量)

・測量業務における業務内容、作業条件及び数量等は次表のとおりとする。

作業項目	作業条件	作業数量
・基準点測量	耕地/平地	12点
・水準測量	耕地/平地	0.13km
・路線測量	耕地/平地	0.13km
・現地測量	耕地/平地	0.0018km2

第3節 業務内容(設計)

- ・設計業務における業務内容、作業内容及は次表のとおりとする。
- ・図面、数量計算書及び統括数量表等の様式については、監督員と協議の上決定すること。

	作 業 項 目
1	水理検討(水理計算)
2	水理検討(水理縦断面作成)
3	平面縦断面図作成
4	土工図作成
5	数量計算

第4節 検査

- ・受注者は、検査員が建物等調査の完了審査を行うときは、管理技術者を立ち会わせるものとする。
- ・受注者は、検査のために必要な資料の提出その他の処置について、検査員の指示に速やかに従うものとする。

第3章 打合せ

第1節 打合せ

・業務着手時及び成果品納入時には、管理技術者又は照査技術者が同席するものとする。

第2節 打合せ回数

・打ち合わせの回数は、2回とし次の段階で行うものとする。

第1回 業務着手前の段階

第2回 成果品納入時

第5章 電子納品

第1節 電子納品

・本業務は、電子納品対象業務とする。

電子納品とは、「平成29年度 福山市電子納品実施要領[土木委託編]」(以下「要領」という)に基づき、「調査、設計、業務などの各業務段階の最終成果を電子データで納品すること」をいうものとする。

第2節 事前協議及び検査前協議

・業務着手前及び納品検査前に十分な協議を行い、双方の合意を図るものとする。

第3節 電子納品データのチェック

- ・電子納品にあたっては、フォルダの構成、管理項目、ファイル名等の要領との整合性をチェックプログラム(国土交通省の電子納品チェックシステム等)により確認し、エラーがないこと を確認すること。
- ・成果品提出の際には、ウイルス対策を実施した上で提出するものとする。

第4節 成果品に係る費用

・成果品の納品に係る費用については、従来どおりの経費の扱いに含むものとする。

第6章 成果品

第1節 成果品の提出(電子納品)

提出すべき成果品及び提出部数は次のとおりとする。

福山市電子納品要領に基づく成果品

正 1

副 1

簡易製本 1

報告書 1

第2節 成果品の提出(紙媒体納品)

提出すべき成果品及び提出部数は次のとおりとする。

報告書 : 規格: A4(A3) 数量:3部(正:1 副:2)

電子データ : 規格:報告書 (PDF・オリジナルデータ) 図面 (SFC) 数量:3部 (正:1 副:2)

第3節 成果品の装丁等

- ・成果品の装丁等は次のとおりとする。
- ・製本は極力分冊を避け、また分冊を行う場合は、内容の配分を考慮して行うものとする。
- ・報告書は、長期の使用に耐える通常の装丁を行う。

第4節 成果品の提出

- ・受注者は、作成した調査書を成果品とし提出するものとする。
- 1. 成果品は、次の各号により作成するものとする。
 - A)建物等調査の区分及び内容ごとに整理し、編集する。
- B)表紙には、契約件名、委託年度(又は履行期限の年月)、発注者及び受注者の名前を記載する。
 - C) 目次及び頁を付す。
 - D) 容易に取り外すことが可能な方法により編綴する。
- 2. 受注者は、成果品の作成に当たり使用した調査表等の原簿を約款に定めるかし担保の期間保管し、監督員が提出を求めたときは、これを提出するものとする。

第5節 成果品の一部提出

- ・受注者は、業務の実施期間中であっても、監督員が成果品の一部の提出を求めたときは、これに応ずるものとする。
- ・受注者は、前項で提出した成果品について監督員が審査を行うときは、管理技術者を立ち会わせるものとする。

第7章 その他

第1節 その他の項目

・本特記仕様書及び設計図書に明示していない事項または、その内容に疑義が生じた場合は、監督員の指示を受けること。

総括情報表

変更回数 適用単価地区 単価適用日	0 70 福山市 00-06.06.01(0)		
諸経費体系	8 委託(H30.10~)	24 III 715	
発注区分	当世代 01 建設コンサルタント等	前世代	
業務価格端数区分	01 千円未満切捨て		
		1	

測量業務費

費目・工種・施工名称など	数量	単位	単	価	金	額	備考
測量業務費							
測量業務標準步掛							レベル 1
+ 34 - 70 =	1	式					1 20 11 2
基準点測量							レベル 2
447.甘注上河里	1	式					1 a' 11 2
4級基準点測量							レベル3
	1	式					レベル4
+							V· \7V4
		_					
4 級基準点測量	12	点					00
耕地							
	12	<u>_</u>					兴 等 0 0004日末
水準測量	12	点					<u>単第 0 -0001号表</u> レベル 2
							•
	1	式					
	I	10					レベル3
	1	式					
4級水準測量							レベル4
	0.13	km					

測量業務費

費目・工種・施工名称など	数量	単位	単	価	金	額	備考
4級水準測量							00
道路上の測量							
	0.13	km					単第 0 -0002号表
路線測量							レベル 2
	1	式					
路線測量							レベル3
	1	式					
中心線測量							レベル 4
	0.13	km					
路線測量(中心線測量)	0.10	Kill					00
耕地							
1km当たり単曲線換算曲線数 0	0.13	km					単第 0 -0003号表
縦断測量	0.10	Kill					<u> </u>
	0.13	km					
路線測量(縦断測量)	0.13	NIII					00
耕地							
	0.40	l					光笠 0 0004日丰
横断測量	0.13	km					単第 0 -0004号表 レベル 4
	0.40						
路線測量(横断測量)	0.13	km					00
耕地							00
1 km当たり単曲線換算曲線数 0							W-F
	0.13	km					単第 0 -0005号表

測量業務費

費目・工種・施工名称など	数量	単位	単価	金額	備考
現地測量					レベル2
	1	式			
現地測量					レベル3
	1	式			
現地測量					レベル4
	0.0018	km2			
現地測量					00
測量面積0.0018 k m2 縮尺 1 / 1 0 0 0 平地 耕 地					
	1	式			単第 0 -0006号表
直接人件費、材料費、機械経費、技術管理費					
直接測量費					
諸経費					
業務価格					
消費税等相当					
額					

測量業務費

	費目・工種・施工名称など	数量	単位	単	価	金	額	備	考
測量業務費		× <u>=</u>	<u> </u>		ТРЩ	312	нл.	i m	
	I I								

設計業務費

費目・工種・施工名称など	数量	単位	単	価	金額	備考
設計業務費						
設計業務等積算基準						レベル 1
	1	式				
一般事項	·	10				レベル 2
	1					
打合せ	1	式				レベル3
1,110						
打合世	1	式				レベル4
1106						V· \)V4
		式				
打合せ その他						00
着手前 + 最終報告						
	1	式				単第 0 -0007号表
水路工						レベル 2
	1	式				
排水路構想設計						レベル3
	1	式				
構想設計	·					レベル4
	0.13	km				
1	0.13	KIII				

設計業務費

費目・工種・施工名称など	数量	単 位	単 価	金額	備考
水理検討					00
水理計算					
	0.13	km			単第 0 -0008号表
水理検討					00
水理縦断面作成					
	0.13	km			単第 0 -0009号表
平面縦断図作成	0110	11111			00
	0.13	km			単第 0 -0010号表
土工図作成	0.13	NIII			00
	0.13	km			 単第 0 -0011号表
数量計算	0.13	KIII			90 年第 0 -0011号表 00
	0.40	1			₩₩ 0 0040□ =
直接人件費	0.13	km			単第 0 -0012号表
EIXALI					
旅費交通費					
か. 井 \					1 2 1 2
旅費交通費					レベル 2
\\	1	式			
旅費交通費					レベル 3
	1	式			

設計業務費

費目・工種・施工名称など	数量	単 位	単	 金	額	備考
旅費交通費			-			レベル4
		式				
業務用自動車運転費						00
1500cc 5人乗り						
	1	日				単第 0 -0013号表
電子成果品作成費						
電子成果品作成費						レベル 2
	1	式				
電子成果品作成費						レベル 3
	1	式				
電子成果品作成費						レベル 4
		式				
電子成果品作成費(設計)						00
実施設計以外						
	1	式				単第 0 -0014号表
直接経費						
直接原価						

設計業務費

	費目・工種・施工名称など	数数	量 単位	単	価	金	額	備	考
その他原価									
明拉店伍									
間接原価									
業務原価									
6月 5年 7日 赤 5年									
一般管理費等									
業務価格									
ンと ## 12 55 +ロ ハ/									
消費税等相当 額									
合共									
設計業務費									
₩ 25 / π ±5 ± 1									
業務価格計									
消費税等相当									
消費税等相当 額計									

設計業務費

費目・工種・施工名称など 数 量 単 位 単 価 金 額 備 考業務費計	
業務費計	

4級基準点測量

施工単価表 戦第 0 -0001号表

耕地					35 点 当り
名称・規格など	数量	単位	単 価	金 額	備考
測量主任技師	1.00	人			
測量技師	2.5	人			
測量技師 (外業)	5.5	人			6-0.5
測量技師補	2.50	人			
測量技師補 (外業)	5.50	人			6-0.5
測量助手	1.0	人			
測量助手 (外業)	7.0	人			
機械経費	3.0	%			
通信運搬費等	3.0	%			
材料費	2.5	%			
精度管理費	9.0	%			
变化率補正		点			

4級基準点測量

施工単価表 戦第 0 -0001号表

耕地 35 名称・規格など 単位 数 量 額 * * * 合計 * * * 点 35 * * 単位当り * * 点 1 耕地 平地 A=5 B=1 伐採無し 作業の変化率 D=2 C=0

施工 単 価 表

4級水準測量		ルで	3 1 # 1	山 て 文 🛚 🗓	鱼第 0 -0002号表			
	<u> 道路上の測量</u> 数 量	<u>νν</u> / ν	Ψ /π		/#	2	km +	当り
名称・規格など 測量主任技師	数 量	単位人	単 価	金額	備		考	
測量技師								
 測量技師	0.4	人						
(外業)	0.4	人						
測量技師補	0.4	人						
測量技師補 (外業)	0.4	人						
測量助手 (外業)	0.7	人						
機械経費	2.5	%						
通信運搬費等	1.0	%						
材料費	3.5	%						
精度管理費	9.0	%						
変化率補正		km						
* * * 合計 * * *	2	km						

施工単価表

単第 0 -0002号表 4級水準測量 道路上の測量 名称・規格など 数量 単位 金 額 * *単位当り** 1 km 平地 A=5 耕地 B=1 C=1 道路上の作業 D=0 作業の変化率

路線測量(中心線測量)

施工単価表

単第 0 -0003号表

1km当たり単曲線換算曲線数 0 耕地 名称・規格など 数量 単位 単 金 額 老 測量技師 (外業) 2.5 人 測量技師 人 1.8 測量技師補 (外業) 2.8 人 測量技師補 1.8 人 測量助手 (外業) 2.2 人 機械経費 4.0 % 材料費 6.0 % 精度管理費 10.0 % 変化率補正 km * *単位当り* * 1 km耕地 平地 B=1 A=5 測点間隔25m 作業の変化率 C=0 D=3 1000台未満 / 12時間 1km当たり単曲線換算曲線数 0 交通条件による変化率 E=3 F=0 G=1

路線測量(縦断測量) 耕地

施工単価表 戦第 0 -0004号表

<u> </u>							1	km	<u>当り</u>
│ 名称・規格など	数量	単位	単	価	金額	備		考	
測量技師 (外業)	1.6	人							
測量技師	1.3	人							
測量技師補 (外業)	1.8	人							
測量技師補	1.1	人							
測量助手 (外業)	1.4	人							
測量助手	0.5	人							
機械経費	2.5	%							
材料費	3.0	%							
精度管理費	10.0	%							
変化率補正		km							
単位当り	1	km							
A=5 耕地 C=0 作業の変化率 E=0 交通条件による変化率			B=1 D=3	平地 100(0 台未満/12時間				

路線測量(横断測量)

施工単価表 戦第 0 -0005号表

耕地 1 ki	m <u>当たり単曲線換</u>	算曲線数	0			1 km 当り
名称・規格など	数量	単位	単 価	金額	備	考
測量技師 (外業)	6.4	人				
測量技師	3.9	人				
測量技師補 (外業)	7.2	人				
測量技師補	3.4	人				
測量助手 (外業)	5.3	人				
測量助手	1.5	人				
機械経費	2.5	%				
材料費	3.0	%				
精度管理費	10.0	%				
变化率補正		km				
* *単位当り * *	1	k m				
A=5 耕地 C=0 作業の変化率 E=3 測点間隔 2 5 m			B=1 平地 D=1 測量幅 F=3 1 0 0	4 5 m未満 0 台未満 / 1 2 時間		

路線測量(横断測量)

施工単価表 戦第 0 -0005号表

頁0 -0018

1 km当たり単曲線換算曲線数0数量単位単 耕地 名 称 ・ 規 格 な ど 額 交通条件による変化率 1 km当たり単曲線換算曲線数 0 G=0 H=1

現地測量

施工単価表

単第 0 -0006号表

頁0 -0019

測量面積0.0018 k m2 縮尺 1/1000 平地 耕 地 名称・規格など 数 量 単位 金 額 測量技師 (外業) 人 6.10 測量技師補 (外業) 人 9.40 測量助手 (外業) 8.20 人 測量主任技師 人 0.30 測量技師 3.10 人 測量技師補 (内業) 8.00 人 機械経費 6.5 % 通信運搬費等 0.5 % 材料費 2.0 % 精度管理費 5 % 補正 * *単位当り* * 式 1

現地測量

施工単価表 戦第 0 -0006号表

頁0 -0020

 縮尺
 1 / 1 0 0 0
 平地 耕
 地

 数
 量
 単
 位
 単
<u>測量面積0.0018 k m2</u> 名 称 ・ 規 格 な ど 額 縮尺 1/1000 現地測量面積(km2) A=0.0018 B=4 平地 D=5 C=1 計上しない F=2

打合せ

施工単価表

単第 0 -0007号表

その他 着手前+最終報告 名称・規格など ____ 数 単位 単 価 金 額 備 老 主任技師 (外業) 2.00 人 技師 (A) 人 (外業) 2.00 * *単位当り* * 눛 1 その他 B=4 着手前+最終報告 A=4 打合せ作業日数(標準:0.5日) 打ち合せ回数 D=0.5 C=0 主任技師の総員数 技師Aの総員数 F=0 E=0 技師Cの総員数 G=0 技師 B の総員数 H=0

水理検討

施工単価表 戦第 0 -0008号表

<u>く理計算</u>					1 km 当じ
名称・規格など	数量	単位	単 価	金額	備考
技師 (A)	0.21	人			0.4*0.535
技師 (B)	0.32	人			0.6*0.535
単価		km			
* * 単位当り * *	1	km			
A=5 水理計算			B=1 普通の	技術力を要するもの	

水理検討

施工単価表 戦第 0 -0009号表

K理縦断面作成					1 km 当!
名称・規格など	数量	単 位	単 価	金額	備考
技師 (A)	0.16	人			0.3*0.535
技術員	0.32	人			0.6*0.535
単価		km			
* * 単位当り * *	1	km			
A=6 水理縦断面作成			B=1 普通	の技術力を要するもの	

平面縦断図作成

施工単価表 戦第 0 -0010号表

							1 km	<u>当り</u>
名 称 ・ 規 格 な ど	数量	単 位	単	価	金額	備	考	
技師 (A)	0.05	人					0.7*0.07	
技師 (B)	0.05	人					0.7*0.07	
技師 (C)	0.05	人					0.7*0.07	
技術員	0.03	人					0.4*0.07	
単価		km						
* *単位当り* *	1	km						
A=10 平面縦断図作成			B=1	普通の	支術力を要するもの			
	1				1			

土工図作成

施工単価表 戦第 0 -0011号表

頁0 -0025

名称・規格など 数 単位 額 技師 (B) 0.01 人 0.1*0.07 技師 (C) 0.04 人 0.6*0.07 技術員 0.07 人 1*0.07 単価 km * *単位当り** km 土工図作成 B=1 普通の技術力を要するもの A=11

数量計算

施工単価表 戦第 0 -0012号表

頁0 -0026

名称・規格など 数 単位 技師 (B) 0.16 人 0.3*0.535 技師 (C) 0.32 人 0.6*0.535 技術員 0.37 人 0.7*0.535 単価 km * *単位当り* * km 数量計算 B=1 普通の技術力を要するもの A=12

業務用自動車運転費 施工単価表

単第 0 -0013号表

1500cc 5人乗り 名 称 ・ 規 格 な ど 数 量 単 位 単 価 金 額 老 ライトバン 二輪駆動 2.00 時間 1*2 乗車定員5名排気量1.5L ライトバン 二輪駆動 日 1.00 乗車定員5名排気量1.5L ガソリン,レギュラー スタンド渡し,スタンド給油 2.7*2 5.40 L * *単位当り* * 日 1 B=1 運転時間(片道)

施工単価表

単第 0 -0014号表


電子成果品作成費(設計) 実施設計以外 名称・規格など 数 量 単位 単 金 額 電子成果品作成費 式 1.00 * *単位当り** 式 1 実施設計以外 A=2


費目・工種明細など	規格1・規格2	単位	数量(前回)	数量 (今回)	備考
測量業務費					
測量業務標準歩掛					レベル1
		式		1	
基準点測量		式		1	レベル 2
		エし		1	レベル3
1		式		1	
4級基準点測量		_		40	レベル4
水準測量		点		12	レベル 2
		式		1	
4級水準測量		_15			レベル3
		式		1	レベル4
		km		0.13	V 17V 4
路線測量		_12			レベル 2
路線測量		式		1	レベル3
		式		1	
中心線測量					レベル4
		km		0.13	レベル4
		km		0.13	
横断測量					レベル4
現地測量		km		0.13	レベル 2
<u>たたらは、 </u>		式		1	V: 177 Z
現地測量					レベル3
		式		1	レベル4
		km2		0.001	
直接人件費、材料費、機械経費、技術管理費					
直接測量費					

	費目・工種明細など	規格1・規格2	単位	数量(前回)	数量(今回)	備	考
諸経費							
業務価格	1 						
 消費税等相当額							
 測量業務費							
	1 1 1 1						
	1						

規格1・規格2	単位	数量(前回)	数量(今回)	備考
				レベル 1
	式		1	
	_ 			レベル 2
	エ		1	レベル3
	式		1	<i>V</i>
				レベル4
	エ			レベル 2
	式		1	V/\)V 2
			4	レベル3
	エ		1	レベル4
	km		0.13	D*\)/4
				レベル 2
	式		1	
	_+		1	レベル3
			I	レベル4
	式			
				レベル2
	式		1	
	-1 2		4	レベル3
	エ		1	レベル4
	式			ν·\ν4
		式 式 式 式 式 式 太 太 式	式 式 式 式 式 式 太 太 太 式	武 1 武 1 武 1 武 1 武 1 武 1 武 1 武 1 武 1 武 1 武 1 武 1 武 1 武 1 武 1 式 1 武 1 式 1 式 1

費目・工種明細など	規格1・規格2	単位	数量(前回)	数量(今回)	備	考
直接原価						
その他原価						
間接原価						
業務原価						
一般管理費等						
業務価格						
消費税等相当額						
設計業務費						
業務価格計						
消費税等相当額計						
業務費計						

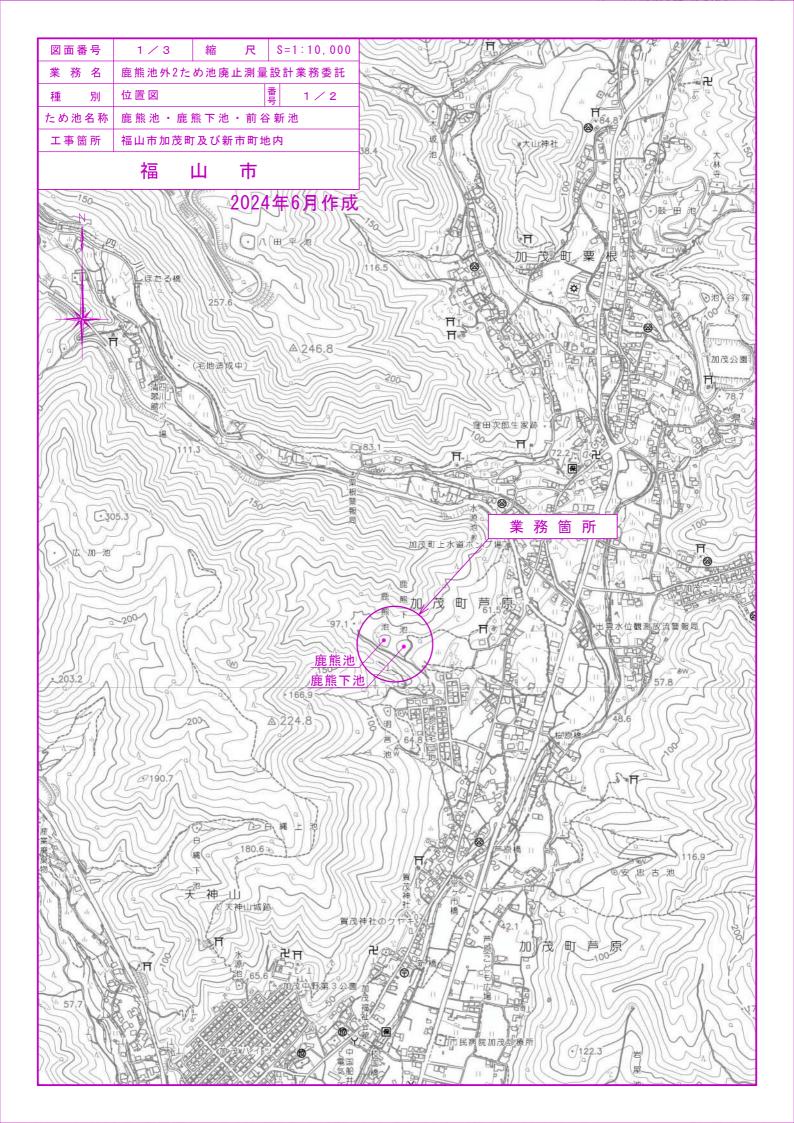

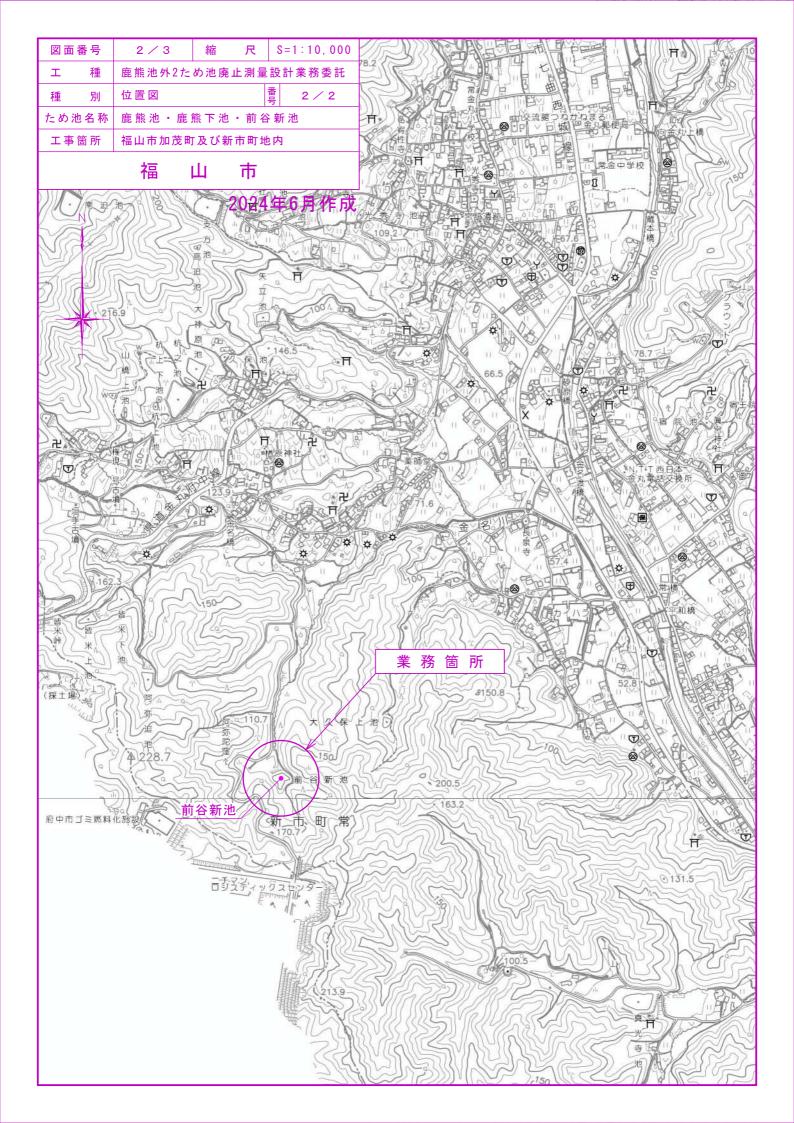

図面番号	3/3	縮	尺	図示	:
業 務 名	鹿熊池外2た	:め池廃⊥	上測量	置設計業 和	务委託
種 別	平面図				番 1 1
ため池名称	鹿熊池•鹿	熊下池	• 前	ī 谷 新 池	
工事箇所	福山市加茂	町及び	新市	町地内	
	福	<u>Н</u>	市		

2024年6月設計

平面図(鹿熊池・鹿熊下池)

S=1 : 1000



【鹿熊池】

測量面積 A=0.00050km2

路線測量 L=0.04km

設計延長 L=0.04km

【鹿熊下池】


測量面積 A=0.00050km2

路線測量 L=0.04km

設計延長 L=0.04km

平面図(前谷新池)

S=1 : 1000

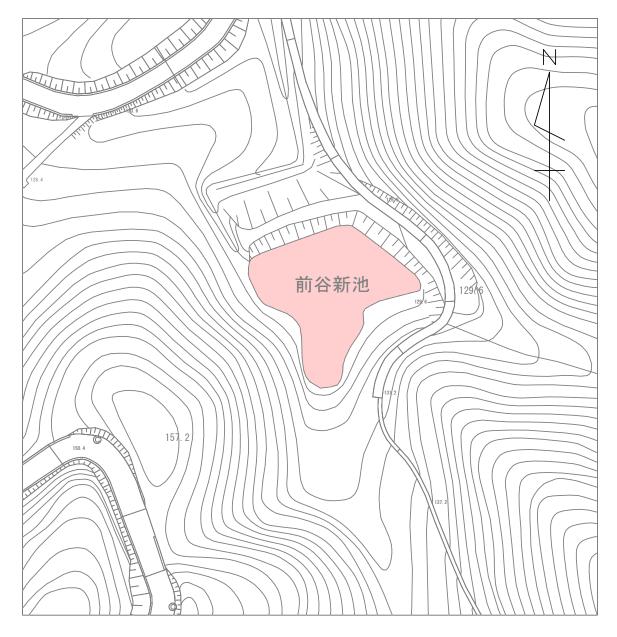

【前谷新池】

測量面積 A=0.00075km2

路線測量 L=0.05km

設計延長 L=0.05km

【合計】

測量面積 A=0.00175km2

路線測量 L=0.13km

設計延長 L=0.13km