

現場説明書（技術的事項）

工事名 山手町市営住宅8・10号棟分電盤改修工事

1. 現場の状況

工事場所は山手町市営住宅8・10号棟の敷地内及び建物内です。
本工事は、停電を伴う工事です。施設管理者及び住民に停電工事について周知し、停電時間を必要最低限とするよう、停電作業計画を作成し 施工してください。

2. 留意事項

①地元企業・地場製品の活用

本工事の受注者は、地元企業・地場製品の活用に努めてください。

②建設リサイクル法の適用外

本工事は建設リサイクル法に該当しませんが、特定建設資材の再資源化に努めるとともに、建設副産物入力システム（COBRIS）の計画・実施報告書を提出してください。

③現場代理人及び管理技術者等の配置

現場代理人及び主任技術者については、契約約款・建設業法等に違反しないよう適切に配置し、当該工事の施工管理を行ってください。

④安全確保

工事期間中は第三者の安全確保に必要な対策を講じてください。

⑤既存工作物等の保護

工事で既存工作物等に損傷を与えないように必要な対策を講じてください。損傷を与えた場合には、監督員及び施設管理者と協議の上、速やかに復旧してください。

⑥物品の移動

工事に支障のある物品がある場合は、必ず施設管理者及び住民と協議を行い移動などしてください。

⑦工事車両の駐車位置

工事車両の駐車位置は施設管理者と協議の上、決定してください。

⑧騒音・振動・粉塵対策

工事中の重機等による騒音・振動・粉塵等が発生する作業を行う際は十分対策を講じてください。

⑨高所作業の安全対策

高所作業となる作業は、適切な安全対策を講じ、転落・墜落災害の防止に努めてください。

⑩実施工工程表の提出

実施工工程表は契約後 14 日以内に提出してください。その際、作業工程については監督員及び学校管理者と十分に協議調整の上、作成してください。また、施工計画書等も速やかに提出してください。

⑪官公署への手続

工事の施工上、官公署への手續が必要な場合は、受注者の責任において速やかに行ってください。

⑫休日及び時間外作業

休日及び時間外に作業を行う場合は、監督員及び施設管理者と事前に協議してください。

3. 関連工事

無し

山手町市営住宅8・10棟分電盤改修工事

図面リスト

| 図面番号 | 図面名称 | 縮尺 |
|-------|-------------|-------|
| 1 / 6 | 特記仕様書 | N.S. |
| 2 / 6 | 付近見取図・配置図 | N.S. |
| 3 / 6 | 幹線系統図(8号棟) | N.S. |
| 4 / 6 | 平面図(8号棟) | 1:125 |
| 5 / 6 | 幹線系統図(10号棟) | N.S. |
| 6 / 6 | 平面図(10号棟) | 1:125 |
| | | |
| | | |
| | | |
| | | |

福山市電気設備工事特記仕様書

| I 工事概要 | |
|--------|----------------------|
| 1 工事名称 | 山手町市営住宅B・10号棟分電盤改修工事 |
| 2 工事場所 | 福山市山手町六丁目地内 |
| 3 用途地域 | |
| 4 防火地域 | ・防火地域 ・準防火地域 ・指定なし |
| 5 工事種別 | ・新築 ・増築 ・改築 ○改修 |
| 6 敷地面積 | |
| 7 建物概要 | |
| 1) 構造 | |
| 2) 面積 | |
| 建築面積 | |
| 延べ面積 | |
| 床面積 | : : : : : : : : |

8 消防法に基づく防火対象物 消防法施行令別表一 () 項 ()

9 建築基準法施行規則に定める主要用途区分 ()

※本工事の工期は工事検査期間として14日を含んでいる。

※契約締結後14日以内に実施工業者を提出するものとする。

※本工事は、法定外の労災保険を見込んでいる。

II 工事種目（○印のついたものと適用する。）

| 電力設備工事 | | 通信・情報設備工事 |
|------------------------|-----------------|-----------|
| ① 構内配電線路工事 | 1 構内通信線路工事 | |
| 2 電動設備工事 | 2 電話設備工事 | |
| ③ 電灯設備工事 | 3 情報表示設備工事 | |
| 4 雷保護設備工事 | 4 抗導波器工事 | |
| 受変電設備工事 | 5 誘導支援設備工事 | |
| 1 受変電設備工事 | 6 インターホン設備工事 | |
| 電力貯蔵設備工事 | 7 テレビ共聴設備工事 | |
| 1 直流電源装置設備工事 | 8 監視カメラ設備工事 | |
| 2 交流無停電電源装置設備工事 | 9 駐車場管制設備工事 | |
| 中央監視制御設備工事 | 10 自動火災報知設備工事 | |
| 発電設備工事 | 11 防犯・入室監管理設備工事 | |
| 1 発電設備工事(太陽光発電設備工事を除く) | 12 情報共有システム | |
| 2 太陽光発電設備工事 | | |

III 電気設備工事仕様

1 共通仕様

同様及び特記仕様に記載されていない事項は、電気設備技術基準、内規規程、国土交通省大臣官房官房常総部監修官、公共建築工事標準仕様書(電気設備工事編)令和4年版(以下「電気標準仕様書」という)、同様部品設備、環境課監修、公共建築設備工事標準仕様書(電気設備工事編)令和4年版、改修工事の場合は同様部品監修、公共建築改修工事標準仕様書(電気設備工事編)令和4年版による。

建設工事及び機械設備工事を本工事に含む場合は、それぞれ公共建築工事標準仕様書(建築工事編)、公共建築工事標準仕様書(機械設備工事編)による。

(1) 実行手続き

受注者は各関係官署への必要な手続きを速やかに完了し、工事完成と同時に建物使用できるよう、一切の手続きを代行する。(新電力会社への電気使用統続は除く。関係官署手続きは監督員の承諾後とする。)

(2) 地元企業および地場製品の活用

受注者は、地元企業および地場製品の積極的な活用に努める。

(3) 疑義に対する協議等

設計図書に定められた内容に疑義が生じたり、現場の納まり又は取合い等の関係で、設計図書によることが困難又は不都合な場合が生じたときは、監督員と協議する。

2 特記仕様

(1) 項目は、番号に○印のついたものと適用する。

(2) 特記事項は※および○印のついたものと適用する。

3 引渡し後、次に示す点検を行う。

・引渡し後点検(第1次点検) 引渡しの概ね1年後

・引渡し後点検(第2次点検) 引渡しの概ね2年後

章 項目

特記事項

① 適用基準等

- ・国土交通省住宅局住宅総合整備課監修、公共住宅建設工事共通仕様書(令和元年版)
- ② 建設経済局建設業課、住宅局建築指導課監修、建設工事公衆災害防止対策要綱(建築工事編)
- ③ 建設大臣官房常総部監修課長連絡、建築工事安全施工技術指針
- ④ 建築基準法、消防法、その他関係法令
- ⑤ 電気保安技術者
- ⑥ 施工管理

監理技術者及び主任技術者は建設業法により定め、工事現場において工事名、工期、写真、所属会社名及び認印の入った名札を着用するものとする。

●適用する
●適用しない

受注者は施工管理体制を確立し、品質、工程、安全等の施工管理を行う。

・施工体制台帳(建設工事等に従って作成し、写しを提出する。)
技術者台帳(施工体制台帳に添付)

監理技術者、主任技術者(下請を含む)及び専門技術者の写真、名前、生年月日、所属会社名を記載する。

※施工体系図(建設業法に基づき、当該現場の見やすい場所に掲示する。)

5 電気工事士 機器材料等

また、(社)公共建築協会が実施する「建築材料・設備機材等品質性能評価事業」によって所の品質・性能を有するとの評価を受けた材料・機器等を使用する場合は、評価書の写しを受注員に提出する。(電気標準仕様書による品質及び性能を有する証明となる資料の提出を猶豫することができる。)

工事に使用する機器及び材料は、アスベストを含有しないものとする。

・引渡しを要するもの()

※再資源化を図るもの

・アスファルトコンクリート ・コンクリート ・木材
・コンクリート及び鉄からなる建設資材
・上記以外のものはすべて構外に搬出する、「建設工事に係る資材の再資源化等に関する法律」(以下「リサイクル法」という。)「資源の有効利用の促進に関する法律」(以下、「資源有効利用促進法」という。)、「廃棄物の処理及び清掃に関する法律」(以下、「廃棄物処理法」という。)その他関係法令等によるほか、「建設副産物適正処理推進要綱」に基づき適正に処理する。

○建設副産物情報交換システム(COBRI'S)(財)日本建築情報総合センター
工事は登録対象工事であるため、受注者は施工計画時、工事完了時及び登録情報の変更

| | | | | | | | | | |
|-------|--------------------------|---|--|--------------------------------------|---|---|---|--|--|
| 般 通 事 | ③ 工事及び完成写真 | が生じた場合は速やかに当該システムにデータ登録を行ふものとする。 また、リサイクル法に規定する建設資材を搬入(搬出)する場合は、次表により計画書(実施書)を提出する。 | | 32 ④ 施工調査 | 施工調査そその他 | (原則として屋内取付はマンセル2.5Y9/1、屋外取付は建物に合わせる。) 事前調査 調査項目(本工事範囲において着工前に納まり等の調査を行う。) ・工事着手に先立ち、設計図面(A3版縮小)製本を提出する。(1)部 | | 1 1 地中記録 2 架空記録 3 内蔵記録 4 線路 | ・F E P ・ H I V E ・ その他() 電柱(・遠心力鉄筋コンクリート柱・鋼管柱・) 支線(・要・不要) |
| | | | | | | | | | |
| 電 力 | ⑨ 完成時の提出図書 | なお、これにより難い場合は、監督員と協議する。 ※本工事に発生する建設副産物のうち、広島県の最終処分場に搬入する建設廃棄物については、広島県産業廃棄物税が課税されるので適正に処理する。 なお、本工事では広島県産業廃棄物埋立税相当額を含んでいる。 | | 1 電気方式 | ・ナイロンロープ張り(木製仮囲い・鋼板仮囲い・その他(三角コーン表示)) ・敷地内へ建てることができる。 ・受注者事務所等の利用できる ・構内既存の施設の利用できる ・引渡しまでの光熱費 | | 1 1 工事範囲 2 アウトレット 3 機器仕様詳細 | ・配管(・配線(端子盤間ケーブル・電話機用ケーブル)) ・機器取付(・端子盤・交換機・電話機) ・ノズルプレート(・モジュラー(2P・4P)) ・別回電話設備仕様(/ 図)による。 | |
| | | | | | | ・壁掛型(/ 回線)・キャビネット収容型(/ 回線)・(/) ・壁掛式(・壁埋込式) ・発光ダイオード式(・マグネットユニット式・プラズマ式) ・別回情報表示設備仕様(/ 図)による。 予備品は製造者の標準品一式とする。 | | | |
| 電 灯 | 10 別契約の関連工事との調整 | 建設大臣官房常務官が監修する場合は、別契約の関連工事等が同一の取扱いを要する場合に、監督員の指示による。 | | 2 施工方法 | ・三相3線式(6.6kV・400V・200V) ・単相3線式(100/200V) ・単相2線式(100V・200V) ・地中記録(・F E P ・ H I V E ・ その他) ・架空記録電柱(・遠心力鉄筋コンクリート柱・鋼管柱) ・支線(・要・不要)支柱(・要・不要) ・構内柱に所有者名を表示する。 | | 3 1 工事範囲 2 電気時計 3 表示装置 4 仕様詳細 5 予備品 | ・配管(・配線(端子盤間ケーブル・電話機用ケーブル)) ・機器取付(・端子盤・交換機・電話機) ・ノズルプレート(・モジュラー(2P・4P)) ・別回電話設備仕様(/ 図)による。 | ・括声器(・音声説明・身障者用インターホン・トイレ呼出装置) ・スピーカー(・スピーカー(・屋外ホーン型)) ・別回説声支援設備仕様(/ 図)による。 |
| | | | | | | | | | |
| 電 灯 | 11 施工中の安全確保 | 完成後は速やかに次の図書を提出する。 ○竣工図(完成図)(承認図)(施工図)() ・A3版を2つ折りにして製作()部 ○竣工電子データ(施工図含む) (「竣工図電子データ作成要領」による。) ・保全に関する資料(設備機器類及び一連の装置等の取扱い要領を記載した説明書等) ※他の電子データ等の提出形式及び方法等は、監督員の指示による。 | | 3 その他 | 完成後は速やかに次の図書を提出する。 完成後は速やかに次の図書を提出する。 ・A3版を2つ折りにして製作()部 ・電動工具等への接続(・本工事・別途工事) ・動力センサントリップ設置の場合はプラグ付とする。 ・P S内及び主要個所へ、幹線名称を表示する。 | | 4 1 工事範囲 2 増幅器 3 スピーカー 4 機器仕様詳細 | ・配管(・配線(端子盤間ケーブル・電話機用ケーブル)) ・機器取付(・端子盤・交換機・電話機) ・スピーカー(・スピーカー(・屋外ホーン型)) ・別回説声支援設備仕様(/ 図)による。 | ・拡声器(・専用・業務用兼用) ・卓上型(・壁掛型・壁掛収容型・デスク型(・袖型・両拍型)) ・壁掛型(・天井型) ・別回拡声設備仕様(/ 図)による。 |
| | | | | | | | | | |
| 電 灯 | 12 工事実績情報システム(DORINS)の登録 | 完成後は速やかに次の図書を提出する。 完成後は速やかに次の図書を提出する。 ・A3版を2つ折りにして製作()部 ・電動工具等への接続(・本工事・別途工事) ・動力センサントリップ設置の場合はプラグ付とする。 ・P S内及び主要個所へ、幹線名称を表示する。 | | 4 1 照明器具 | 完成後は速やかに次の図書を提出する。 完成後は速やかに次の図書を提出する。 ・A3版を2つ折りにして製作()部 ・電動工具等への接続(・本工事・別途工事) ・動力センサントリップ設置の場合はプラグ付とする。 ・P S内及び主要個所へ、幹線名称を表示する。 | | 5 1 工事範囲 2 電源 3 3型式 4 通話方式 5 予備品 | ・配管(・配線(端子盤間ケーブル・電話機用ケーブル)) ・機器取付(・端子盤・交換機・電話機) ・スピーカー(・スピーカー(・屋外ホーン型)) ・別回説声支援設備仕様(/ 図)による。 | ・配管(・配線(端子盤間ケーブル・電話機用ケーブル)) ・機器取付(・端子盤・交換機・電話機) ・スピーカー(・スピーカー(・屋外ホーン型)) ・別回説声支援設備仕様(/ 図)による。 |
| | | | | | | | | | |
| 電 灯 | 13 情報共有システム | 完成後は速やかに次の図書を提出する。 完成後は速やかに次の図書を提出する。 ・A3版を2つ折りにして製作()部 ・電動工具等への接続(・本工事・別途工事) ・動力センサントリップ設置の場合はプラグ付とする。 ・P S内及び主要個所へ、幹線名称を表示する。 | | 5 1 工事範囲 2 受電部 3 避雷導体 4 接地極 | 完成後は速やかに次の図書を提出する。 完成後は速やかに次の図書を提出する。 ・A3版を2つ折りにして製作()部 ・電動工具等への接続(・本工事・別途工事) ・動力センサ | | | | |



工事概要

① 8号棟

- (1) 引込計器盤内ブレーカ 2台取替
- (2) 住戸分電盤 16面取替
- (3) 共同灯分電盤内ブレーカ 3台取替

② 10号棟


- (1) 引込計器盤内ブレーカ 2台取替
- (2) 住戸分電盤 16面取替
- (3) 共同灯分電盤内ブレーカ 3台取替

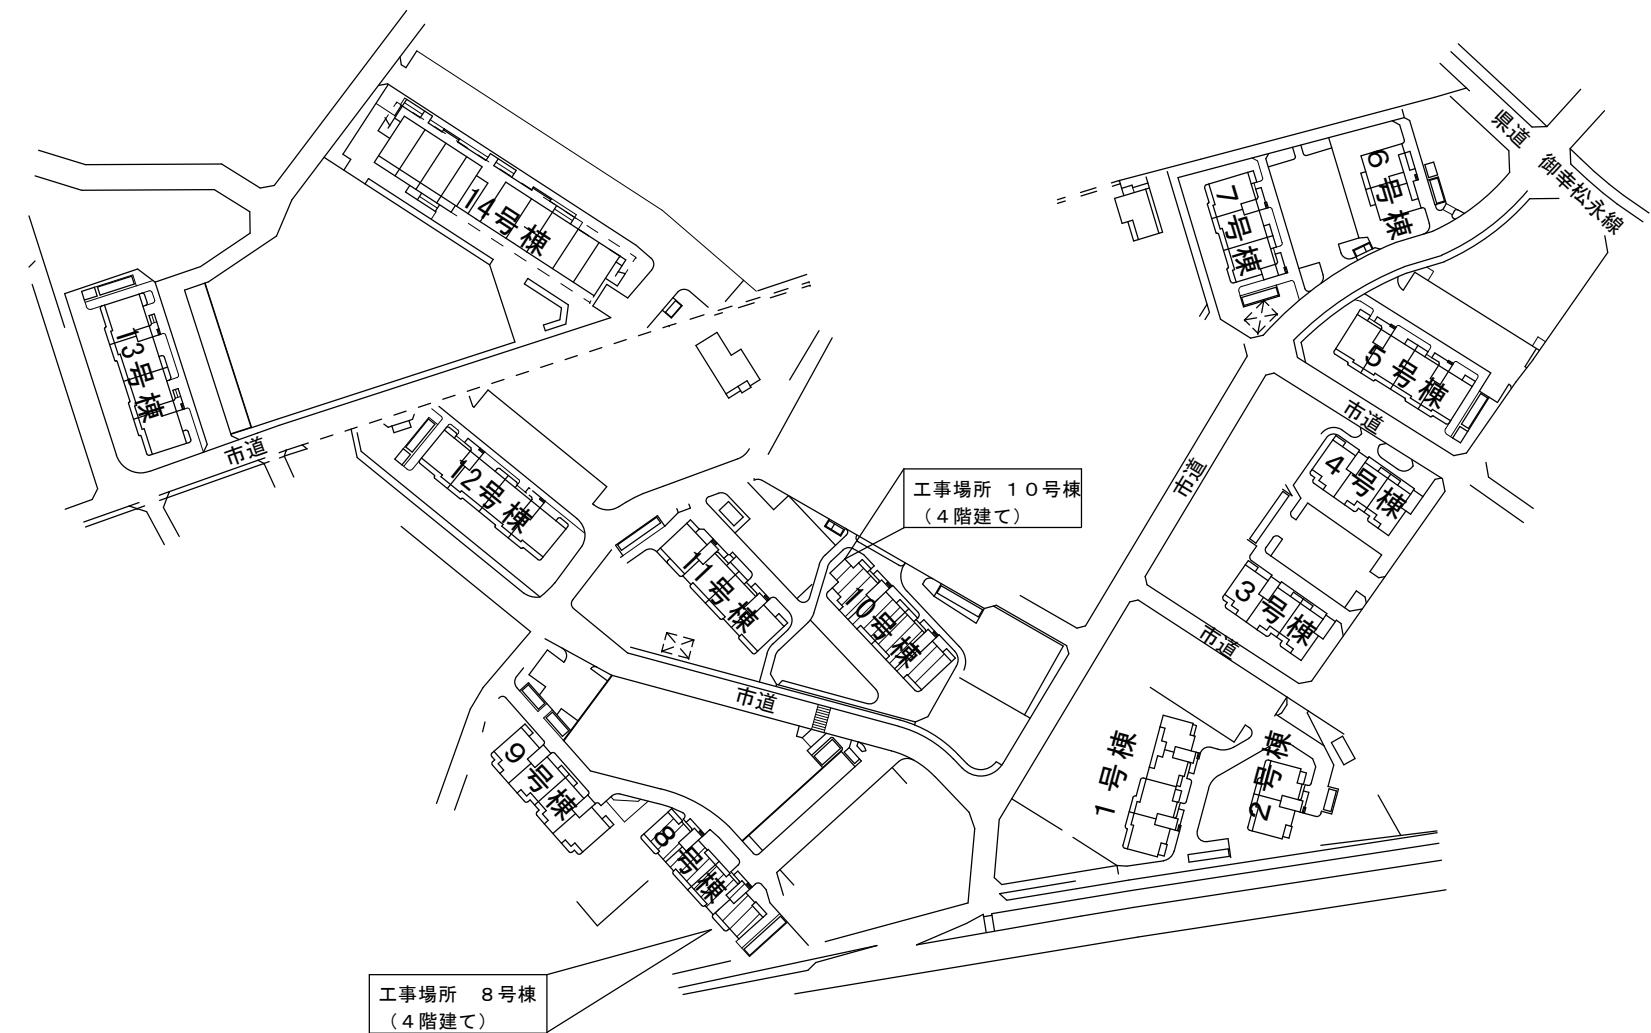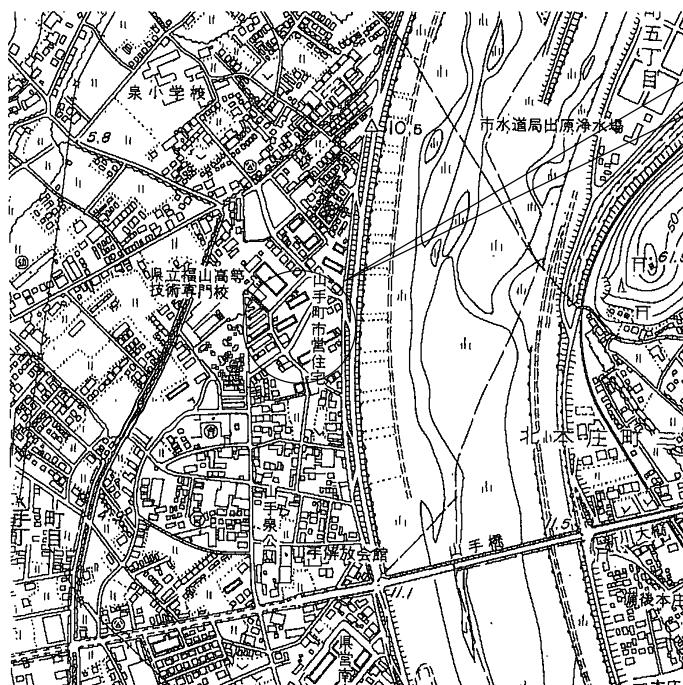




※住宅管理者と協議し、停電作業計画を作成後、住居者へ周知すること。
 ※各戸取付状況の写真撮影すること。
 ※感震センサユニットの動作確認は全て実施すること。
 ※完成後、居住者へ感震付きブレーカの取扱説明すること。

| | | | | | | |
|------|-----------------------|--------------|----|----|--------|--------|
| 工事名 | 山手町市営住宅8・10号棟分電盤改修工事 | 福山市建設局建築部設備課 | | | | 図面NO. |
| 図面名称 | 付近見取図・配置図 縮尺 No Scale | 2025年8月 | 主務 | 課員 | 第1担当次長 | 第2担当次長 |


改修前

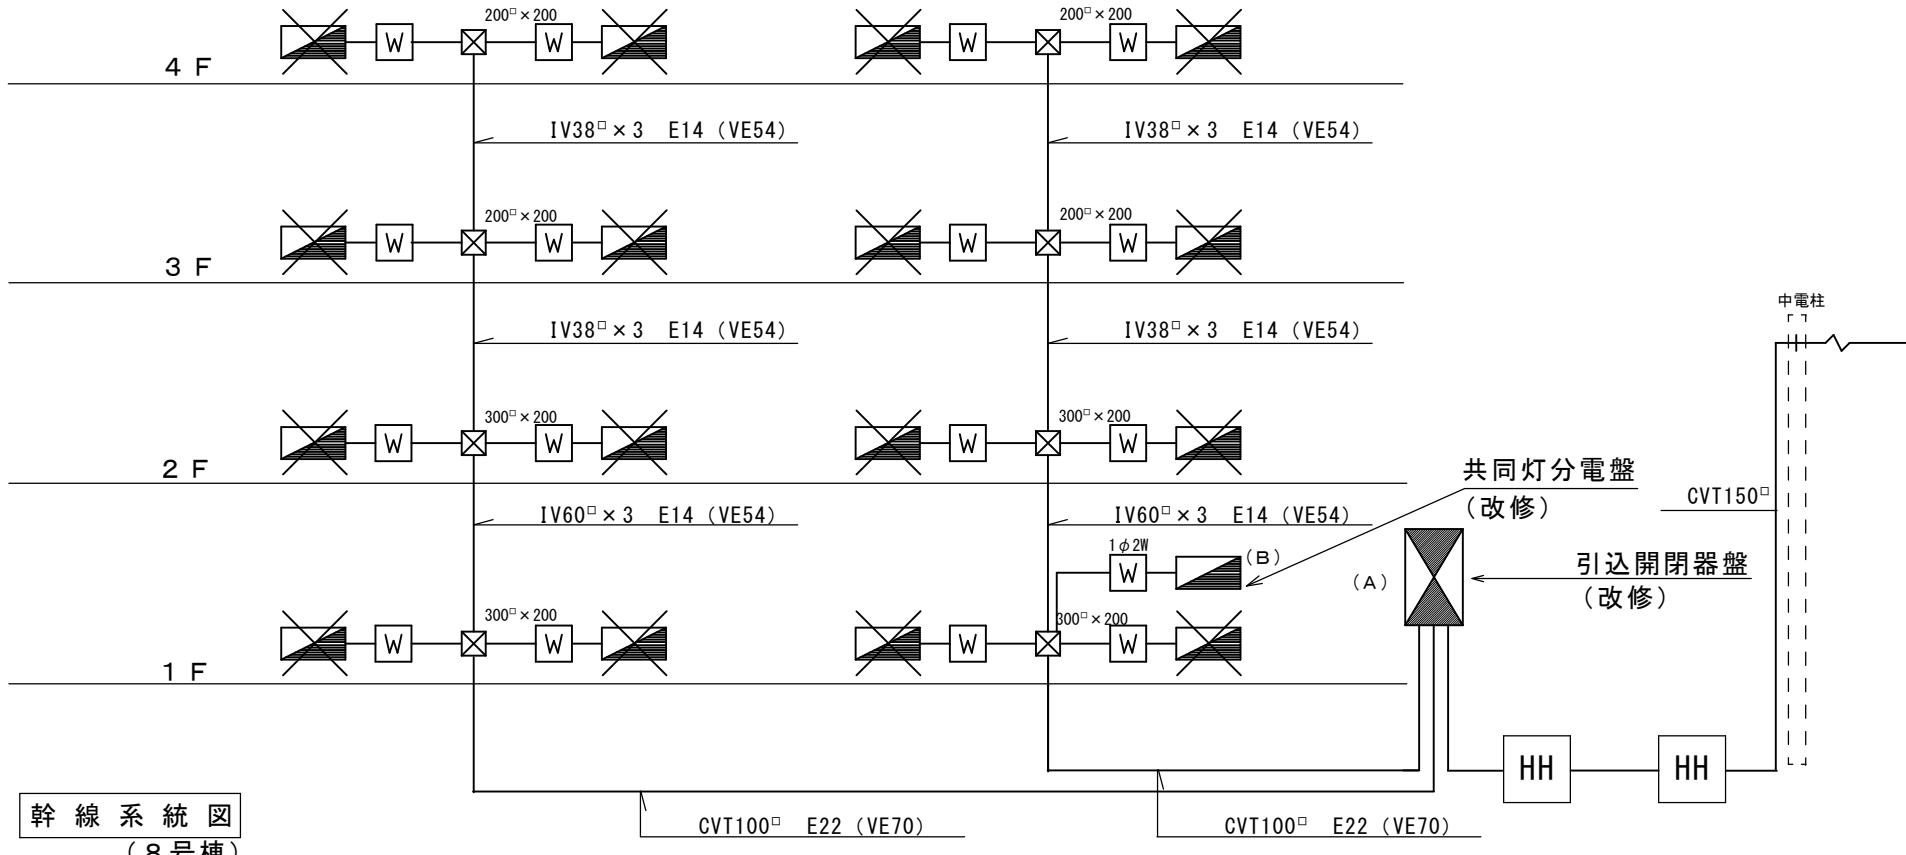




住戸分電盤廻り配線図(8号棟)

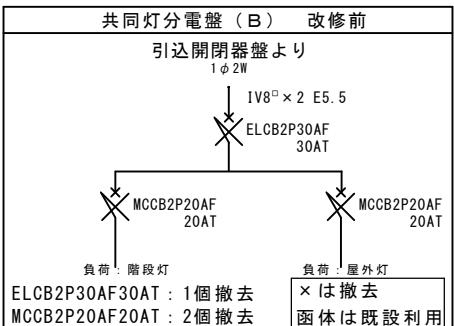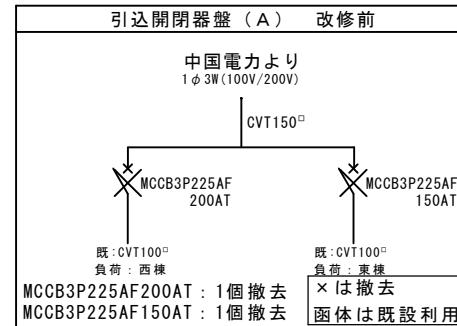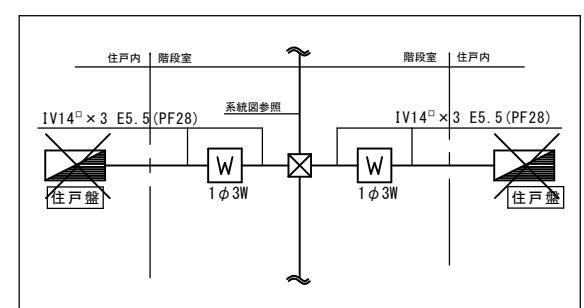

改修後

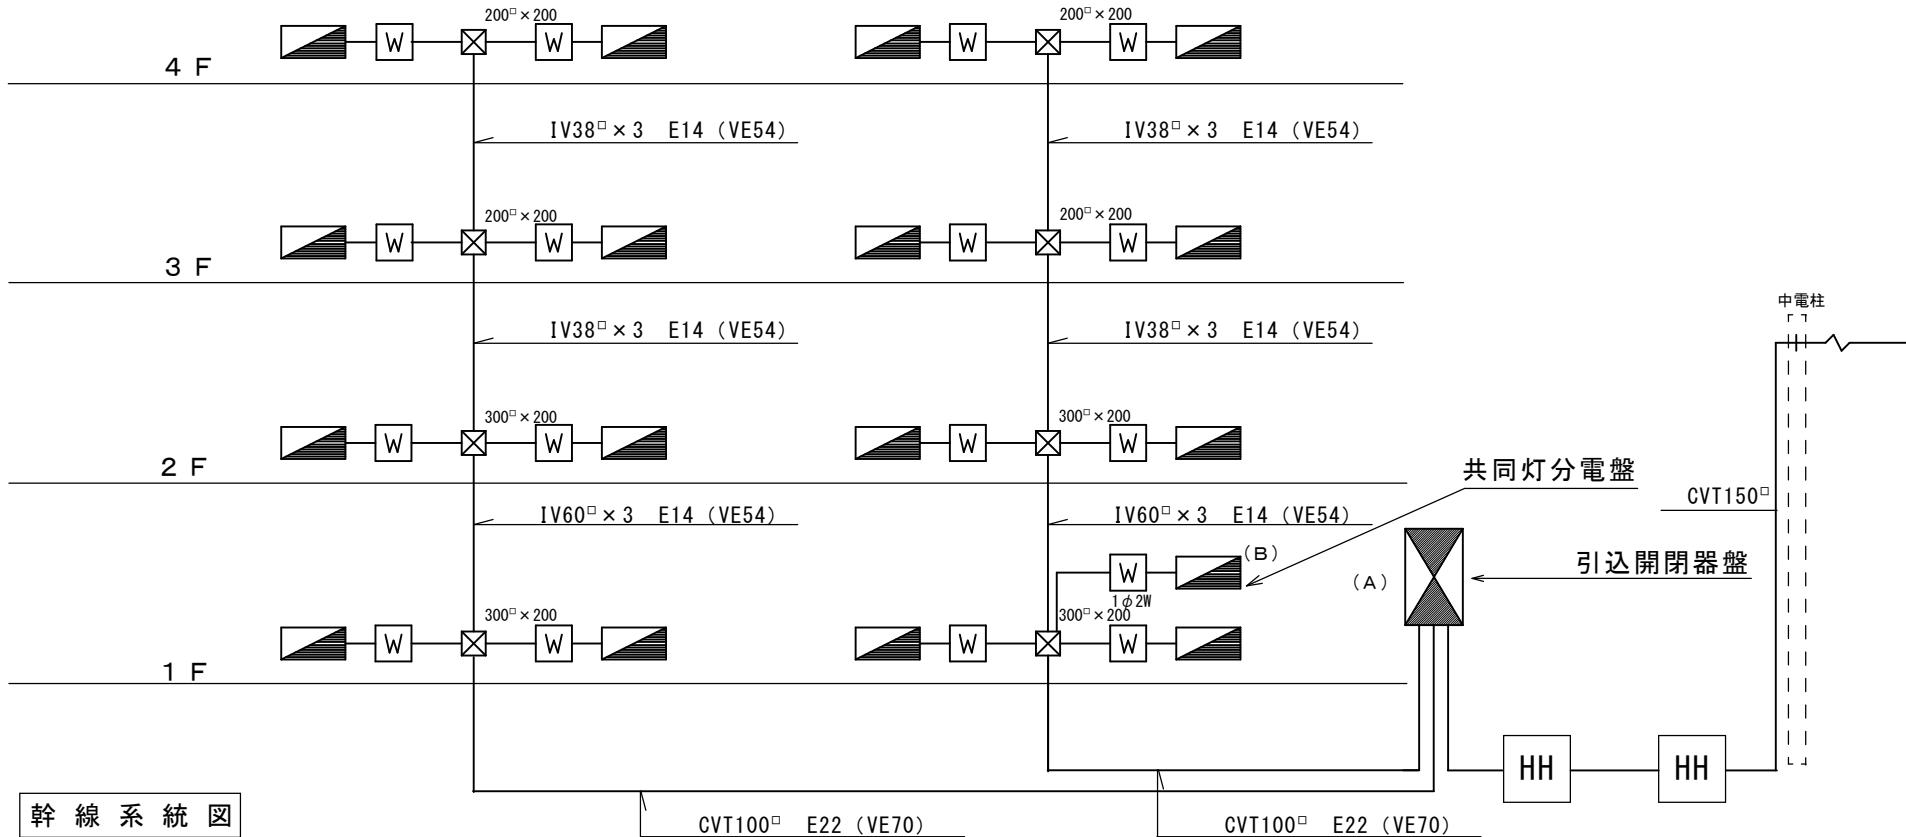

住戸分電盤廻り配線図(8号棟)

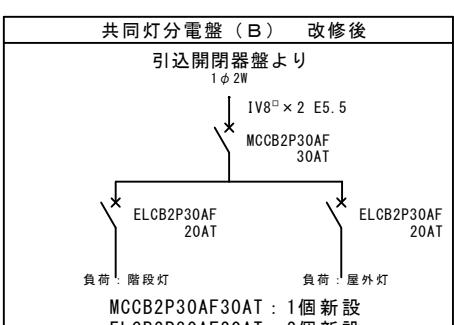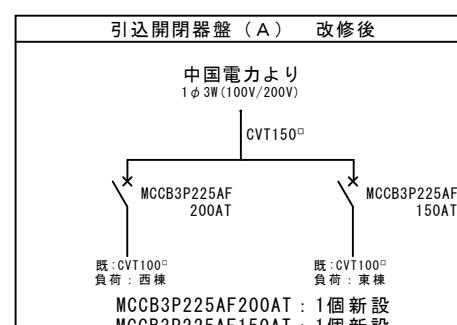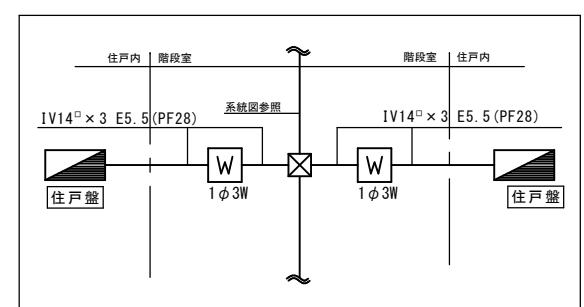

工事名

山手町市営住宅8・10号棟分電盤改修工事

図面名称

幹線系統図(8号棟) 縮尺 No Scale

福山市建設局建築部設備課

図面NO.

主務

課員

第1担当次長 第2担当次長


設備課長

建築部長


3

6


改修前

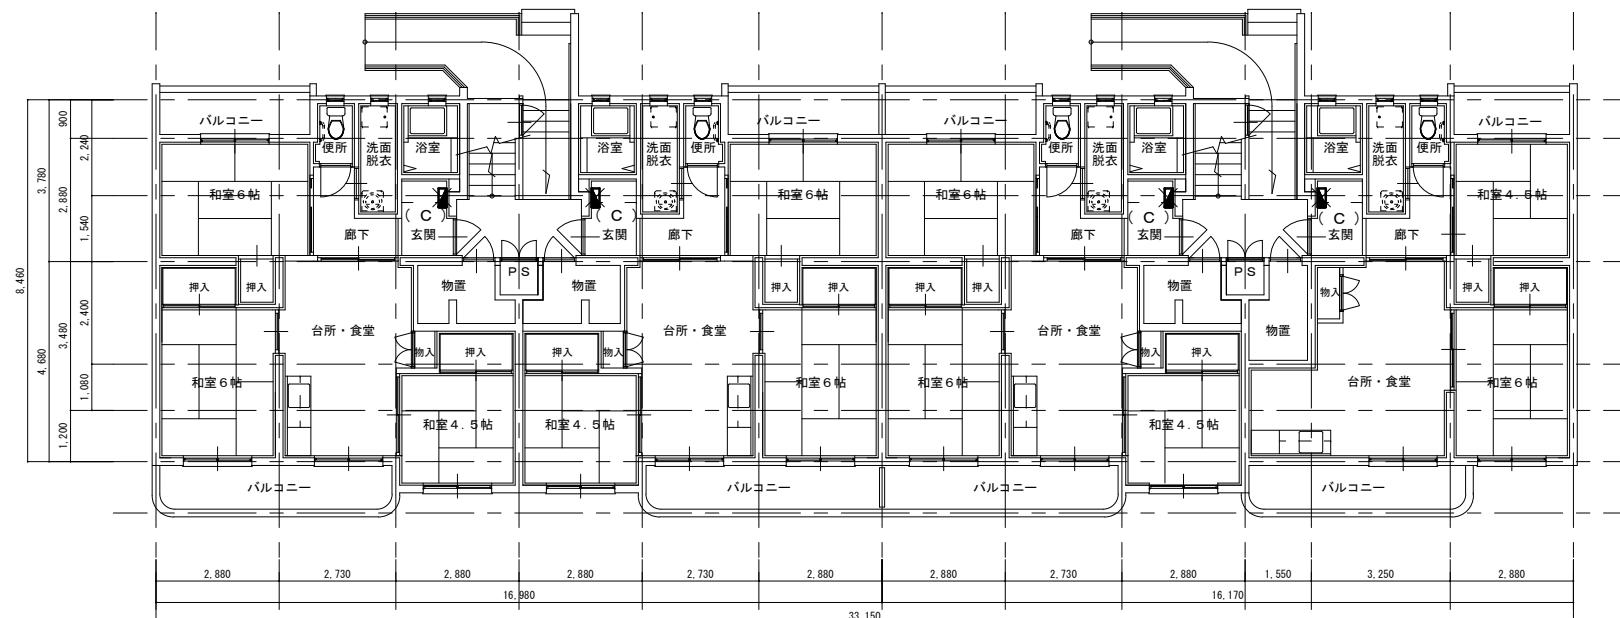


住戸分電盤（C）改修前

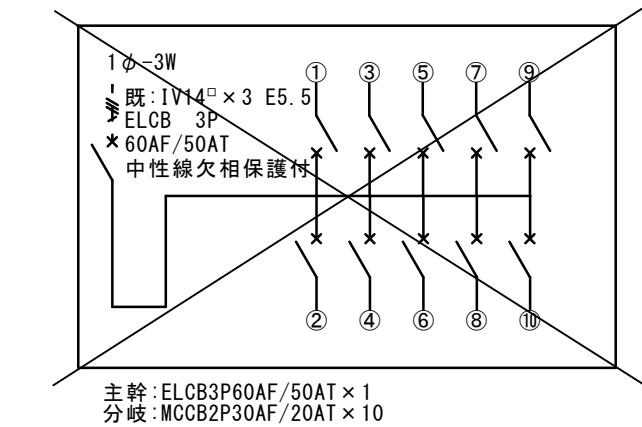

改修後

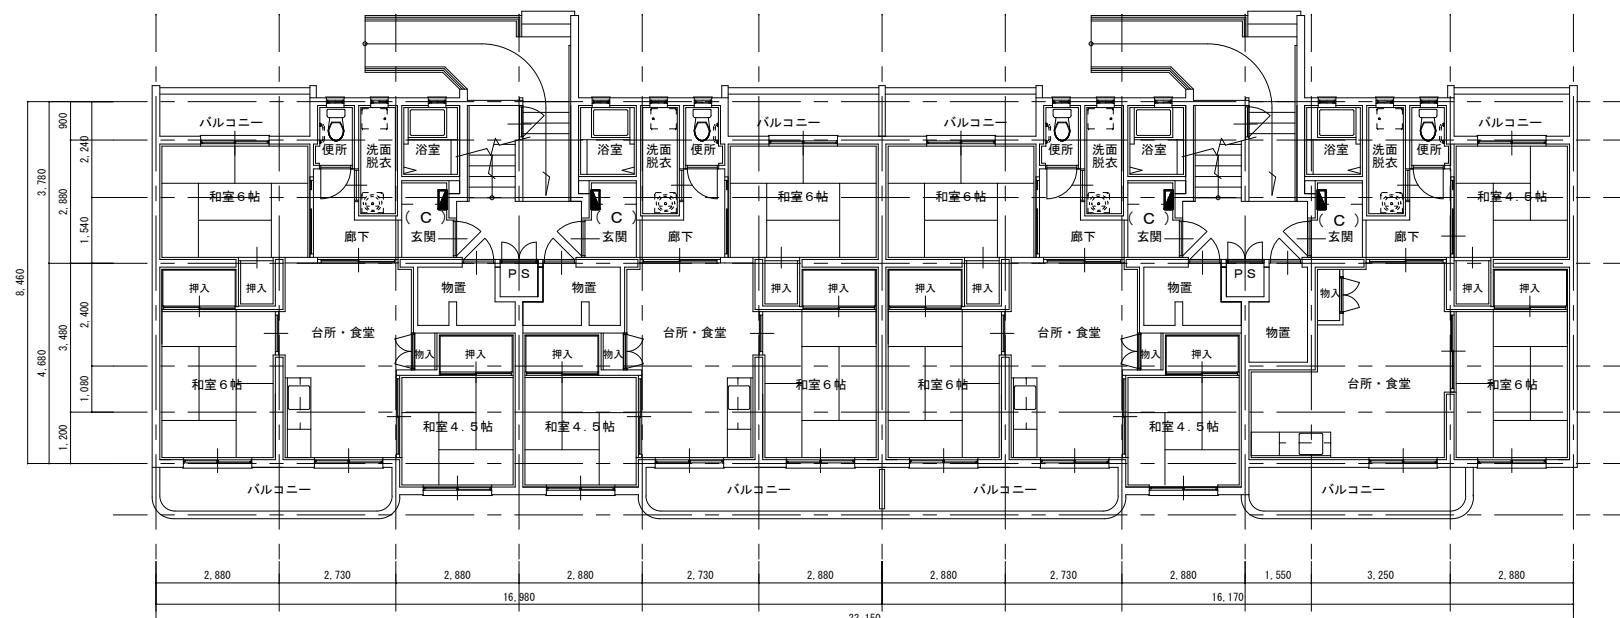

住戸分電盤（C）改修後

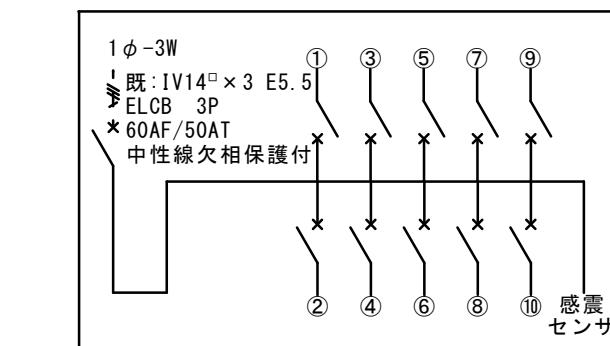8号棟 住戸内分電盤改修図
(4階×4戸=16面)A2:100%
A3:70%

工事名

山手町市営住宅8・10号棟分電盤改修工事



福山市建設局建築部設備課

図面名称

平面図(8号棟)

縮尺 1:125

2025年8月


主務 課員 第1担当次長 第2担当次長 設備課長 建築部長

図面NO.




4

6


改修前

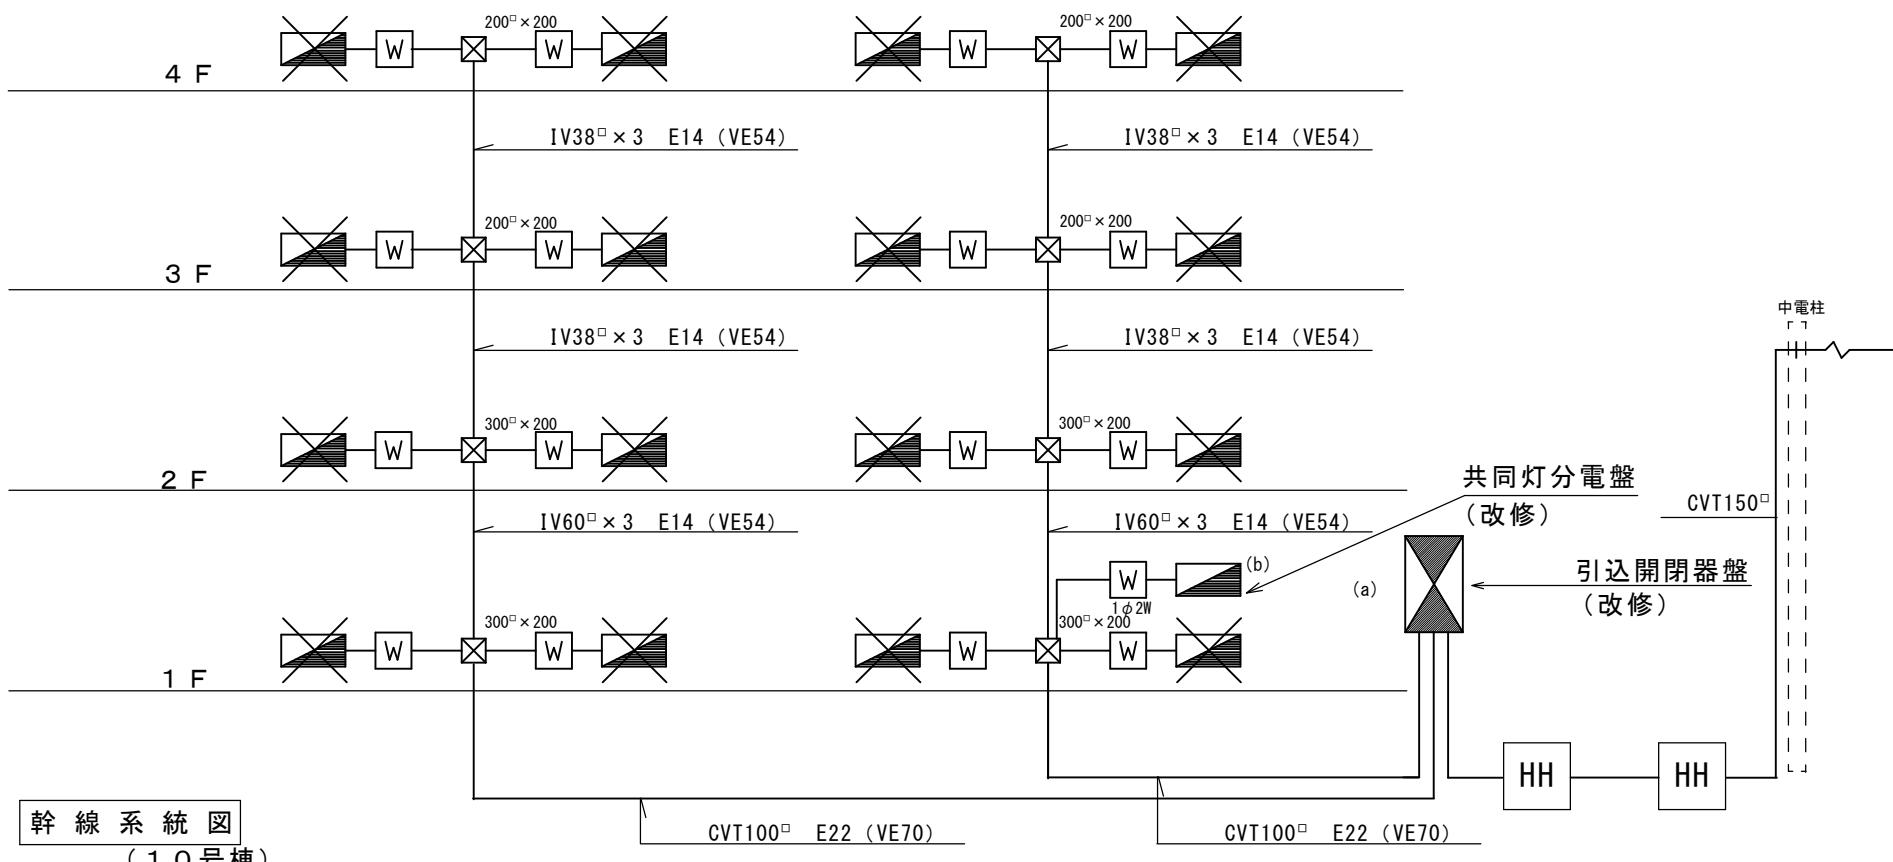幹線系統図
(10号棟)




住戸分電盤廻り配線図(8号棟)

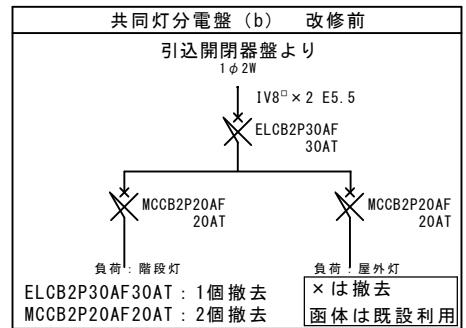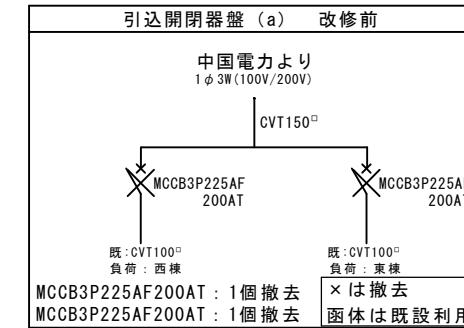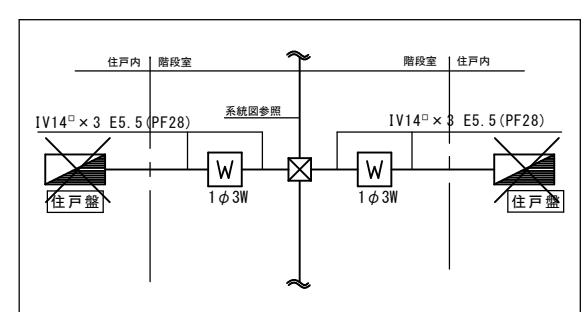

改修後

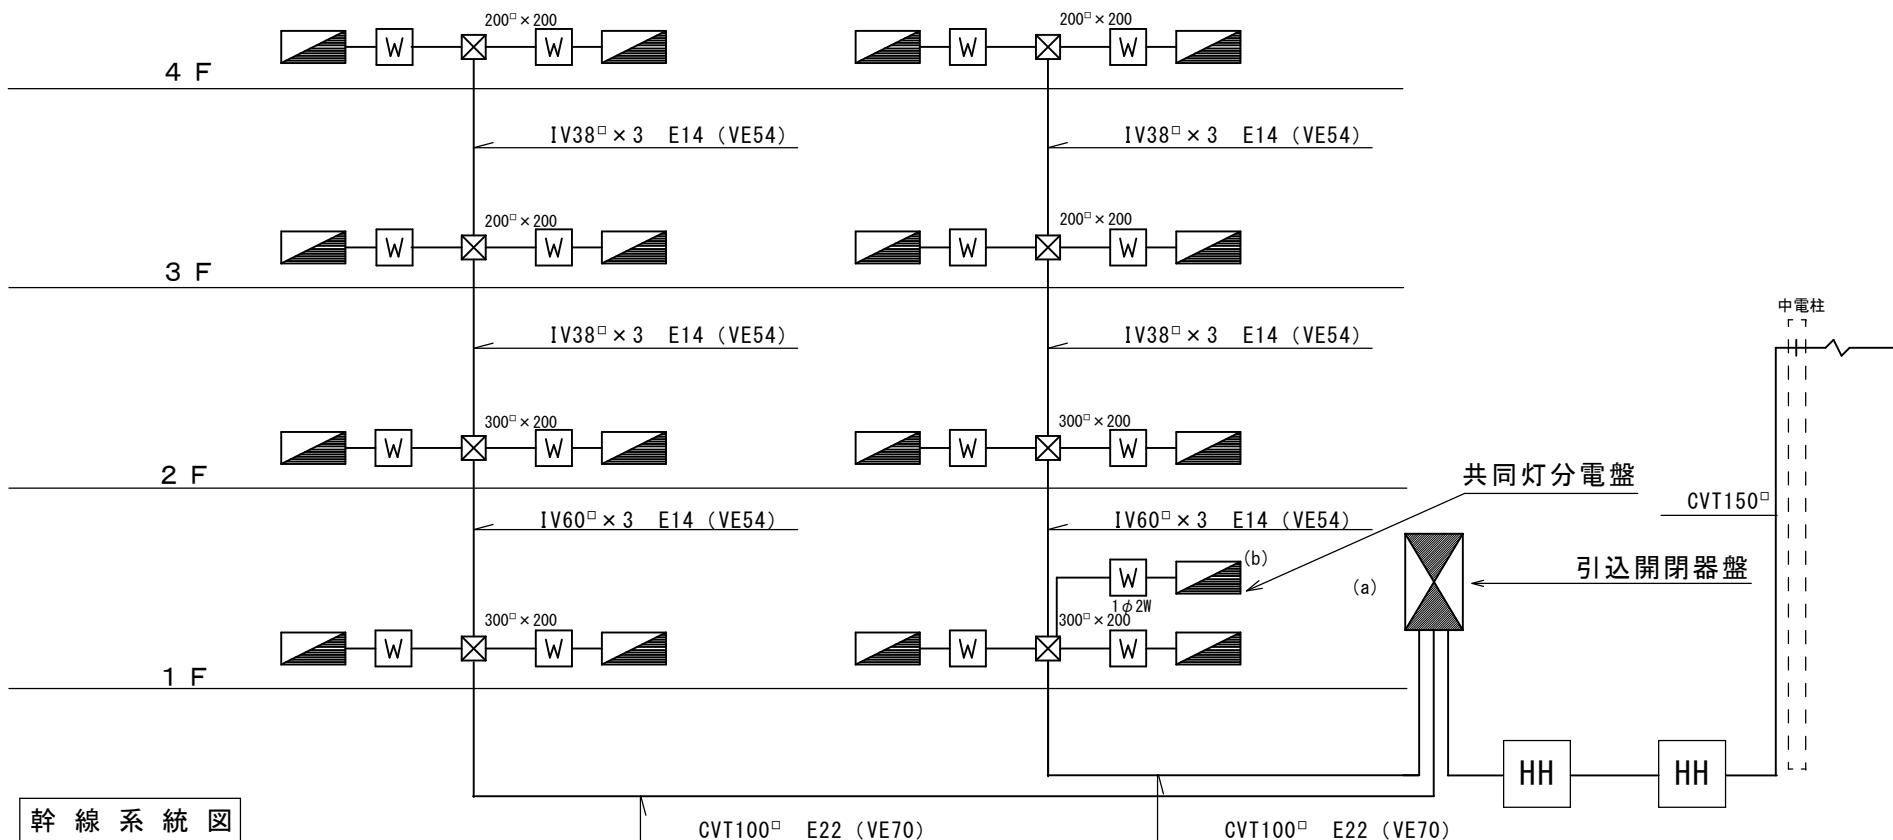幹線系統図
(10号棟)

住戸分電盤廻り配線図(8号棟)

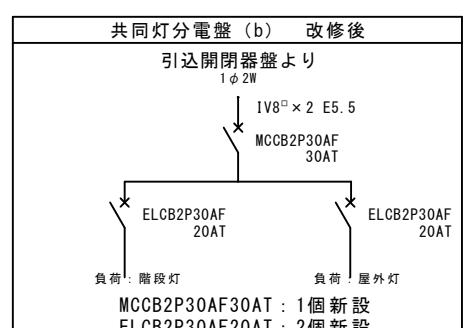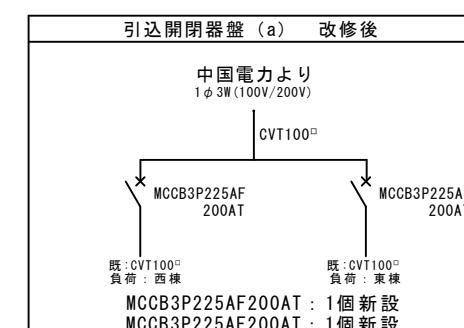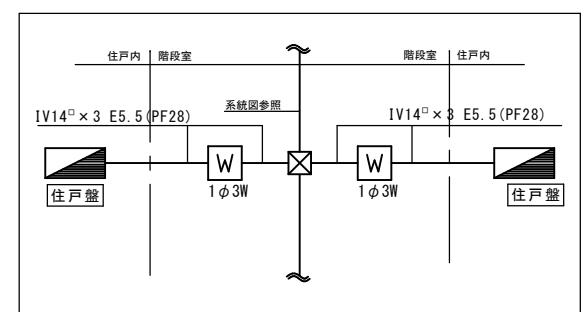

工事名

山手町住宅8・10号棟分電盤改修工事

福山市建設局建築部設備課

図面NO.

図面名称

幹線系統図(10号棟)縮尺 No Scale


2025年8月

主務 課員 第1担当次長 第2担当次長 営業課長 建築部長

5


6

改修前

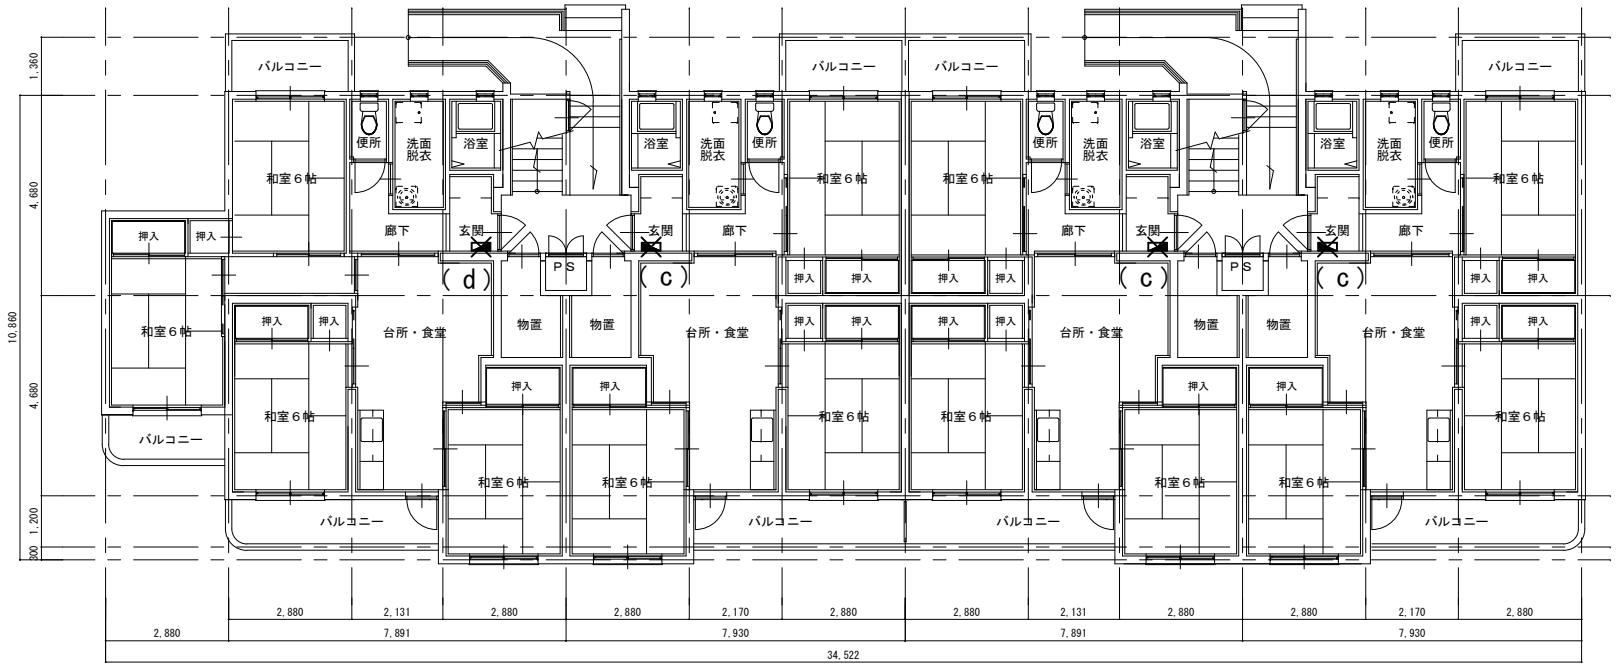


10号棟平面図 S=1:125
(1~4F)

各戸分電盤 (c) 改修前

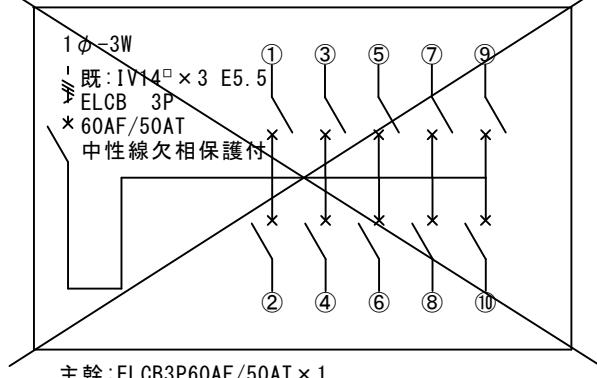


主幹: ELCB3P60AF/50AT×1
分岐: MCCB2P30AF/20AT×10

各戸分電盤 (d) 改修前

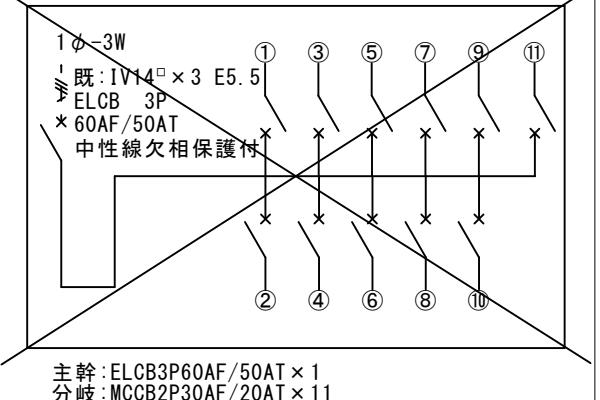


主幹: ELCB3P60AF/50AT×1
分岐: MCCB2P30AF/20AT×11

改修後

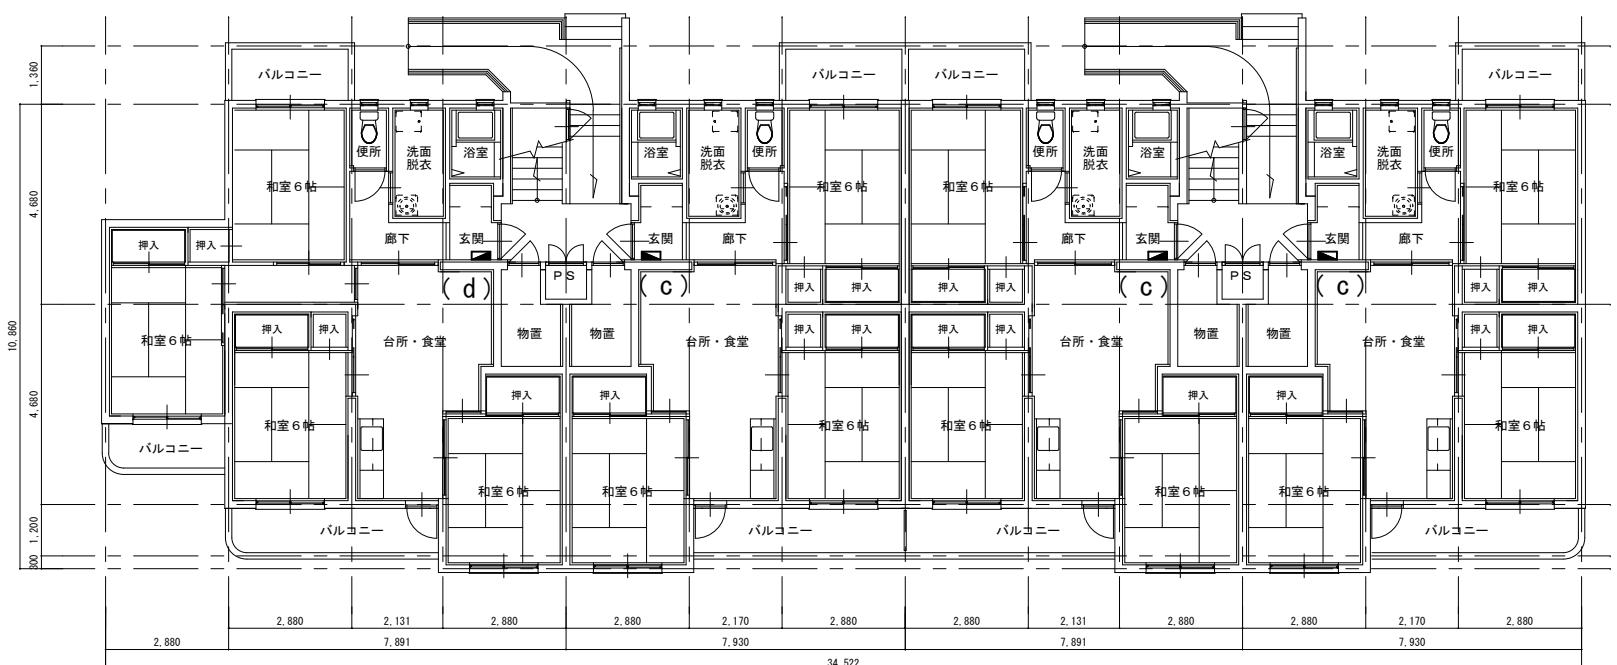

10号棟平面図 S=1:125
(1~4F)

各戸分電盤 (c) 改修後

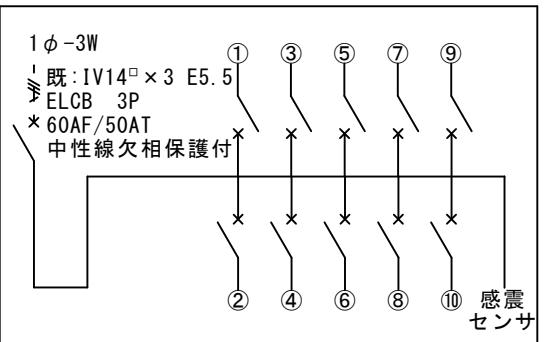


主幹: ELCB3P60AF/50AT×1(中性線欠相保護付)
分岐: MCCB2P30AF/20AT×10

全面扉(ドア)なし・横一列タイプ
震センサユニット付

10号棟 住戸内分電盤改修図
(4階×3戸=12面)

各戸分電盤 (d) 改修後

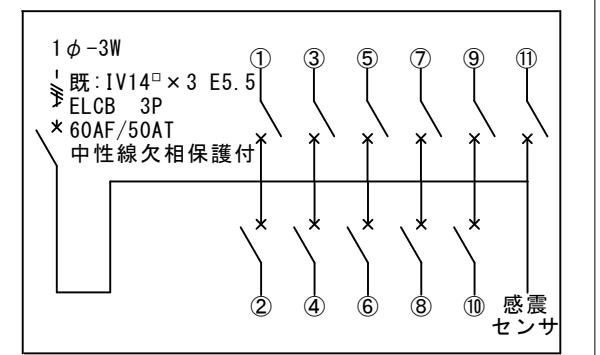

主幹: ELCB3P60AF/50AT×1(中性線欠相保護付)
分岐: MCCB2P30AF/20AT×11

全面扉(ドア)なし・横一列タイプ
震センサユニット付

10号棟 住戸内分電盤改修図
(4階×1戸=4面)

A2:100%
A3:70%

工事名

山手町市営住宅8・10号棟分電盤改修工事

図面名称

平面図(10号棟)

縮尺 1:125

2025年8月



福山市建設局建築部設備課

図面NO.

6

6

主務 課員 第1担当次長 第2担当次長 営業課長 連絡部長

参考数量書

§ 工事名称 山手町市営住宅8・10号棟分電盤改修工事

§ 工事場所 福山市山手町六丁目地内

特記事項

- 1 この数量書は、福山市建設工事請負契約約款1条に定める「設計図書」ではなく参考数量です。従って、契約後の変更等を含意するものではありません。
- 2 数量の算出は次の基準によっています。

※ 「建築数量積算基準・同解説」 (建築工事積算研究会制定)

※ 「公共建築設備数量積算基準・同解説」 (国土交通省大臣官房官庁営繕部監修)

設 計 書

工事名称 山手町市営住宅 8・10号棟分電盤改修工事

工事場所 福山市山手町六丁目地内

【工事概要】
・分電盤改修工事 ~ 一式

8号棟 16戸
10号棟 16戸

合計32戸

| 名 称 | 数 量 | 単位 | 金 領 | 備 考 |
|-----------|-----|----|-----|-----------|
| 直接工事費 | | | | |
| 直 接 工 事 費 | 1 | 式 | | |
| 計 | | | | |
| 共通費 | | | | |
| 共通仮設費 | 1 | 式 | | |
| 現場管理費 | 1 | 式 | | |
| 一般管理費等 | 1 | 式 | | |
| 計 | | | | |
| | | | | |
| 工事価格 | 1 | 式 | | |
| 消費税等相当額 | 1 | 式 | | 消費税率 10 % |
| 工事費 | 1 | 式 | | |
| | | | | |
| | | | | |
直 接 工 事 費 種目別内訳

3

直 接 工 事 費 科目別内訳

4

直 接 工 事 費 科目別内訳

5

直 接 工 事 費 科目別内訳

6

直 接 工 事 費 中科目別内訳

7

直 接 工 事 費 中科目別内訳

8

直 接 工 事 費 中科目別内訳

9

直 接 工 事 費 細目別内訳

10

直 接 工 事 費 細目別内訳

11

直 接 工 事 費 細目別内訳

12

直 接 工 事 費 細目別内訳

13

直 接 工 事 費 細目別内訳

14

直 接 工 事 費 細目別内訳

15

直接工事費別紙明細

16

直接工事費別紙明細

17

直接工事費別紙明細

18

直接工事費別紙明細

19