当初設計



2025年度

千田66号線

福山市千田町二丁目地内

測量・設計業務委託 実施設計書

	₩ ≯¤≘₽≘∓	
	当初設計	
	測量業務	
	基準点測量 N=3点	
	路線測量 L=0.09km	
	現地測量 A=0.002km2	
委		
	設計業務	
	道路詳細設計 L=0.09km	
託		
概		
要		

第1章 総則

第1節 適用

- ・本特記仕様書は、測量・設計業務委託(千田66号線)に適用する。
- ・本特記仕様書に記載のない事項については、次によるものとする。
- ・令和7年8月広島県測量業務共通仕様書、設計業務等共通仕様書、地質・土質調査業務共通仕様書(以下共通仕様書という)、「福山市土木設計業務等委託契約約款(契約書を含む)(以下契約約款という)」、「設計図書(別冊図面、仕様書)」、「福山市測量・建設コンサルタント等業務検査基準」
- ・その他関連規格類
- ・「令和7年度改訂版 工事工種体系ツリー」、「令和7年度 土木工事数量算出要領」

第2節 地元への周知・地権者への承諾

- ・受注者は、地先住民、町内会長、土木常設員に業務着手及び業務完了の報告を行うこと。また、業務着手に先立ち地先住民及び貸借人には具体的な業務内容、方法、時期等の説明を行い、承諾を得ること。
- ・受注者は、業務着手の際に、あらかじめ沿線地権者に業務内容等についての説明を行い、承諾を得ること。
- ・業務に伴う伐採等は、業務執行上必要最小限に止めると共に、伐採した有価木は附近に整理し、みだりに第三者に被害を与え、トラブルを生じることのないよう留意するものとする。

第3節 管理技術者及び照査技術者の配置

管理理技術者に求める資格要件

業務分野ごとに適用する共通仕様書(広島県)による。

なお、土木関係建設コンサルタント業務(主に設計業務)においては、発注者が重要構造物等 と認めた業務を除き、設計金額(税込)が5,000千円未満(他業務と併せた場合は、設計業務等 にかかる設計金額(税込))の業務については資格を求めない。

・照査技術者の配置を求める業務

業務分野ごとに次によることとし、その他、発注者が必要と判断する業務。

(1) 測量業務

公共測量作業規程により実施する「基準点測量」、「路線測量」、「河川測量」、「地形測量」、「幅杭設置測量」及び「用地測量」

ただし、設計金額(税込)が5,000千円未満(他業務と併せた場合は、測量業務にかかる設計金額(税込))の業務については求めないこととし、管理技術者が照査を行うことが出来る。

(2) 地質調査業務

「解析等調査業務」、「軟弱地盤技術解析」及び「地形・地表地質踏査」

(3) 補償コンサルタント業務

全ての業務に求める。

(4) 土木関係建設コンサルタント業務

「概略設計」、「予備設計」、「詳細設計」等の業務

また、変更契約により業務分野が追加された場合、追加された業務分野にも配置を求める。

第4節 担当技術者

・受注者は本業務において、担当技術者の配置については、監督員との協議により省略できるものとする。

第2章 業務条件

第1節 基本条件

- ・業務内容及び測量予定箇所については事前に監督員と打合せ、承認を得るものとする。
- ・本業務の測量の基準となる与点は、街区基準点によるものとする。

第2節 業務内容(測量)

・測量業務における業務内容、作業条件及び数量等は次表のとおりとする。

業務内容	種別	細別	規格	作業条件	数 量	単位
基準点測量	4級基準点測量	4級基準点測量 (永久標識なし)	新点35点・永久標 識なし・伐採なし	耕地/平地	3	点
路線測量	仮BM設置測量	仮BM設置測量	交通量0~1,000台 未満/12時間	耕地/平地	0.09	km
	縦断測量	路線測量 (縦断測量)	交通量0~1,000台 未満/12時間	耕地/平地	0.09	km
	横断測量	路線測量 (横断測量)	交通量0~1,000台 未満/12時間	耕地/平地	0.09	km
現地測量	現地測量	現地測量		耕地/平地 縮尺1/250	0.002	km2

第3節 業務内容(設計)

- ・設計業務における業務内容、作業内容及は次表のとおりとする。
- ・図面、数量計算書及び統括数量表等の様式については、監督員と協議の上決定すること。

業務内容	種別	細別	補正		
道路設計	道路詳細設計(B)		平地	1~2車線	

第3章 打合せ

第1節 打合せ

・業務着手時及び成果品納入時には、管理技術者又は照査技術者が同席するものとする。

第2節 打合せ回数

・打ち合わせの回数は、2回とし次の段階で行うものとする。

第1回 業務着手前の段階

第2回 成果品納入時

第4章 成果品

第1節 成果品の提出 (紙媒体納品)

提出すべき成果品及び提出部数は次のとおりとする。

報告書 : 規格: A4(A3)

数量:2部(正:1 副:1)

電子データ : 規格:報告書(PDF・オリジナルデータ)図面 (SFC)

数量:2部(正:1 副:1)

第2節 成果品の装丁等

- ・成果品の装丁等は次のとおりとする。
- ・製本は極力分冊を避け、また分冊を行う場合は、内容の配分を考慮して行うものとする。
- ・報告書は、長期の使用に耐える通常の装丁を行う。

第3節 成果品の一部提出

- ・受注者は、業務の実施期間中であっても、監督員が成果品の一部の提出を求めたときは、これに応ずるものとする。
- ・受注者は、前項で提出した成果品について監督員が審査を行うときは、管理技術者を立ち会わせるものとする。

第4節 成果品に係る費用

・成果品の納品に係る費用については、従来どおりの経費の扱いに含むものとする。

第5章 その他

第1節 その他の項目

・本特記仕様書及び設計図書に明示していない事項または、その内容に疑義が生じた場合は、監督員の指示を受けること。

総括情報表

变更回数 適用単価地区	0 70 福山市		凡例	۸۵
^{園用単11111212} 単価適用日	70 福山中 00-07.09.01(0)		Co ・・・コンクリート DT ・・・ダンプトラック	AS・・・・アスファルト BH・・・バックホウ
			CC ・・・クローラクレーン	TC・・・トラッククレーン
			RTC・・・ラフテレーンクレ-	- シ
者経費体系	2 委託			
	当世代	前世代		
^{発注区分}	41 建設コンサル	33=10		
建設技能労働者や交通	1誘導員等の現場労働者にかかる経費とし	て,労務費のほか各種経費(法定福利費の		
事業者負担額,労務管理 D一部として率計上して		であり,本積算ではこれらを現場管理費等		

測量業務費 内訳表

費目・工種・施工名称など	数量	単位	単価	金額	備考
測量業務費					X1000
測量業務標準歩掛					Y2A01 レベル1
	1	式			
基準点測量	<u> </u>				Y2A0102 レベル2
	1	式			
4級基準点測量	ı	Ι(Y2A010204 レベル3
	4	<u>+</u>			
4級基準点測量(永久標識設置なし)	1	式			Y2A01020401レベル4
					72/10/10/20/10/10
4級基準点測量		式			SC006 00
新点35点 永久標識設置なし・伐採なし					30000
	3	点			単第0 -0001 表
路線測量					Y2A0104 レベル2
	1	式			
路線測量					Y2A010401 レベル3
	1	式			
仮BM設置測量					Y2A01040108レベル4
		式			
		エレ		1	

測量業務費 内訳表

費目・工種・施工名称など	数量	単位	単価	金額	備考
仮BM設置測量					SC090 00
耕 地/平 地					
	0.09	km			単第0-0002 表
 縦断測量	0.09	KIII			Y2A01040109レベル4
		式			20074
路線測量(縦断測量) 耕 地/平 地					SC074 00
粉 地/平 地					
	0.09	km			単第0 -0003 表
横断測量					Y2A01040110レベル4
		 -			
		式			SC076 00
ロスター					30070 00
測定間隔 20m					
	0.09	km			単第0 -0004 表
現地測量					Y2A0109 レベル2
	1	式			
	ı	1 0			Y2A010901 レベル3
TO 111 701 E	1	式			V0404000400 L ab II 4
現地測量					Y2A01090102レベル4
		km2			
現地測量					SC000023 00
測量面積0.002km2					
耕 地/平 地 縮尺 1/ 250					₩ % 0 0005 =
	1	式			単第0 -0005 表

測量業務費 内訳表

費日・丁種・施丁名称かど	数量	単位	単価	金額	備考
費目・工種・施工名称など 人件費等・材料費・機械経費・技術管理費	<u> </u>	+12	Т іщ	五下 日光	MH 5
直接測量費					
日政黨里員					
間だり 計算情報					
対象額					
X1 X1 X1 X1 X1 X1 X1 X1					
<u>率</u> * * 業務価格 * *					
*** 未初 作 ***					
 消費税等相当額					
/月貝代守怕当供 					
計算情報 対象額					
N					
^ ^ / / / / / / / / / / / / / / / / /					

設計業務費 内訳表

費目・工種・施工名称など	数量	単位	単価	金額	備考
設計業務費					X3000
設計業務等標準歩掛					Y2C02 レベル1
以口来が守ホージ」」					12002
	1	式			
共通					Y2C0201 レベル2
	1	式			
打合せ等	•				Y2C020101 レベル3
	1	<u>_</u>			
打合せ等	1	式			Y2C02010101レベル4
11464					12002010101010101
		式			
打合せ					SA010100010 00
設計業務					
	1	業務			単第0 -0006 表
道路設計	•	X1//			Y2C0202 レベル2
道路詳細設計	1	式			Y2C020202 レベル3
坦β計細収引					120020202 12002020
	1	式			
道路詳細設計(B)					Y2C02020202レベル4
		式			

設計業務費 内訳表

費目・工種・施工名称など	 数量	単位	単価	金額	備考
道路詳細設計(B) 設計延長0.09km					SA020302010 00
設計延長0.09km					
	1	式			 単第0 -0007 表
直接人件費	I	10			<u> </u>
★ +立4又 連					70004
直接経費					Z0001
電子計算機使用料及び機械器具損料					YZZ0103 レベル2
	1	式			
電子計算機使用料及び機械器具損料	•				YZZ010301 レベル3
	4				
電子計算機使用料及び機械器具損料	-1	式			YZZ01030101レベル4
电子的开放区的扩展区域的共换的					122010301017
示 フト な		式			207040000
電子計算機使用料(設計)					S2Z0103X3 00
	1	式			単第0 -0016 表
* * 直接原価 * *					
その他原価					
計算情報					
対象額					
率					

設計業務費 内訳表

費目・工種・施工名称など	数量	単位	単価	金額	備考
* *間接原価 * *					
* * 業務原価 * *					
一般管理費等					
計算情報					
幼袋顔					
率					
<u>× * 業務価格 * * </u>					
消費税等相当額					
計算情報					
対象額					
率					
業務価格計					
消費税相当額計					
計算情報					
対象額					
率					
 業務費計					
N.W.Zehi					
		1	1	1	1

4級基準点測量 SC006 単第0 -0001 表 新点35点 永久標識設置なし・伐採なし 名称・規格など 数量 単位 単価 金額 備考 測量技師 (外業) 5.5 人 外業 測量技師補 (外業) 人 5.5 外業 測量助手 (外業) 人 7.0 外業 測量主任技師 1.0 人 内業 測量技師 2.5 人 内業 測量技師補 2.5 人 内業 測量助手 人 1.0 内業 直接人件費計 機械経費 #01 2.5 直接人件費×率 材料費 #02 2.0 % 直接人件費×率 通信運搬費等 2.5 直接人件費×率 精度管理費 #04 % 9 (直接人件費+機械経費)×係数

4級基準点測量

SC006

単第0 -0001 表

4級基件只測里	SC006				単第0-0001 表	
<u>新点35点 永久標識設置なし・伐採なし</u>					1	点 当り
新点35点 永久標識設置なし・伐採なし 名称・規格など	数量	単位	単価	金額	備考	
変化率		· · · · · ·	1		1113 3	
×10+						
一点当り						
		点				
*** 単位当たり ***	4					
	1	点				
A=6 4級新設(永久標識設置なし・た	は採なし)		B=5 耕	地/平 地		
		+				

仮BM設置測量 SC090 単第0 -0002 表 地/平 地 名称・規格など 数量 単位 単価 金額 備考 測量技師 (外業) 1.0 人 外業 測量技師補 (外業) 1.2 人 外業 測量助手 (外業) 人 0.9 外業 測量技師 0.4 人 内業 測量技師補 1.1 人 内業 測量助手 0.3 人 内業 直接人件費計 機械経費 #01 2.5 % 直接人件費×率 材料費等 #02 2.0 直接人件費×率 精度管理費 #03 10 % (直接人件費+機械経費)×係数 変化率

1

km

* * * 単位当たり * * *

仮BM設置測量 耕 地/平 地 単第0 -0002 表 SC090 名称・規格など 数量 単位 単価 金額 備考 地/平 地 交通量 0~1,000台未満/12時間 A=5 C=3

頁0 -0011

路線測量(縦断測量)

SC074

単第0 -0003 表

# 地/平 地					1 km 当じ
名称・規格など	数量	単位	単価	金額	備考
測量技師 (外業)	1.6	人			外業
測量技師補 (外業)	1.8	人			外業
測量助手 (外業)	1.4	人			外業
測量技師	1.3	人			内業
測量技師補	1.1	人			内業
測量助手	0.5	人			内業
直接人件費計					
機械経費	2.5	%			#01 直接人件費×率
材料費	3.0	%			#02 直接人件費×率
精度管理費	10	%			#03 (直接人件費+機械経費)×係数
变化率					,
*** 単位当たり ***	1	km			

SC074

単第0 -0003 表

路線測量(縦断測量) 耕 地/平 地 名称・規格など 数量 単位 単価 金額 備考 地/平 地 交通量 0~1,000台未満/12時間 A=5 C=3

頁0 -0013

		ルビー	上半川化		頁0 -00′	14
路線測量(横断測量)	SC076				単第0-0004 表	
1 45m未満 (2.15m + 1945 + 1)	測定間隔 20m	*** /-	ν/π	A 61	1 km	<u>当り</u>
名称・規格など	数量	単位	単価	金額	備考	
測量技師 (外業)	6.4	人				
					外業	
測量技師補	7.0					
(外業)	7.2	人			外業	
測量助手					7128	
(外業)	5.3	人			PI 71K	
測量技師					外業	
/// _	3.9	人				
701 E2 14 67 14					内業	
測量技師補	3.4	人				
	3.4	, , , , , , , , , , , , , , , , , , ,			内業	
測量助手						
	1.5	1.5 人			内業	
機械経費					#01	
	2.5	%				
1 I I I I I I I I I I I I I I I I I I I					直接人件費×率	
材料費	2.5	%			#02	
	2.5	/0			直接人件費×率	
精度管理費					#03	
	10	%			│ │(直接人件費+機械経費)×係数	
变化率					(且按八計員+微微經頁)×流效	
2.61						
* * * 単位当たり * * *	1	km				
				1		

路線測量(横断測量)

SC076

単第0 -0004 表

始級測重(使断測重) 幅 45m未満	SCU76 <u>測定間隔 20m</u>				半 第0 -0004 表	1 k	m 当り
夕称・排格かど	数量	単位	単価	金額		備考	
A=5 耕 地/平 D=2 単曲線換算曲線数1 F=2 測定間隔 20m	77,2		C=3 交通量 E=1 幅 45m3	金額 0~1,000台未満/12時 未満	寺間	110 3	

現地測量 SC000023 単第0 -0005 表

量面積0.002km2	<u>耕 地/平 地 縮</u>	尺 1/ 250			1 式 当
名称・規格など	数量	単位	単価	金額	備考
測量技師 (外業)	1.830	人			6.1*0.3
測量技師補 (外業)	2.820	人			9.4*0.3
測量助手 (外業)	2.460	人			8.2*0.3
測量主任技師	0.090	人			0.3*0.3
測量技師	0.930	人			3.1*0.3
測量技師補	2.400	人			8*0.3
直接人件費計					
機械経費	5.0	%			#01 直接人件費×率
通信運搬費等	0.5	%			#02 直接人件費×率
材料費	2.0	%			#03 直接人件費×率
精度管理費	5	%			#04 (直接人件費+機械経費)×係数
变化率					

現地測量

SC000023

単第0-0005 表

况地测量 <u>則量面積0.002km2 耕</u>	SC000023 th/77 th 始	日 1/250			単第0 -0005 表 1式 当
名称・規格など	<u>地/平 地 縮</u> 数量	<u>/\ 1/ 250</u> 単位	単価	金額	備考
*** 単位当たり ***	1	式			1112
A=0.002 現地測量面積(km2) C=2 縮尺 1/ 250			B=5 耕 [‡]	地/平 地	

打合せ

SA010100010

単第0 -0006 表

7.L. <u>设計業務</u>	5.10.10.10				1 業務	当り
名称・規格など	数量	単位	単価	金額	備考	
主任技師	1.0	人				
技師 (A)	1.0	人				
技師 (B)	1.0	人				
*** 単位当たり ***	1	業務				
A=0 中間打合せ回数						

道路詳細設計(B)

SA020302010

単第0 -0007 表

<u>計延長0.09km</u> 名称・規格など	数量	単位	単価	金額	備考	; 발
設計計画及び施工計画	1	式			単第0-0008	表
平面縦断設計	1	定			単第0-0009	表
横断設計	1	定			単第0-0010	表
道路付帯構造物・小構造物設計	1	式			単第0-0011	表
設計図	1	式			単第0-0012	表
数量計算	1	定			単第0-0013	表
照査	1	定			単第0-0014	表
報告書作成	1	式			単第0-0015	表
*** 単位当たり ***	1	式				
A=2 標準歩掛の補正を直接入力する C=0.09 設計延長(km) 30=2 [無]現地踏査			29=1 [有])補正係数(%) 設計計画及び施工計画 平面縦断設計		
32=1 [有]横断設計 34=2 [無]仮設構造物・用排水設計 36=1 [有]数量計算			33=1 [有]:	道路付帯構造物・小構 設計図	造物設計	
38=1 [有]報告書作成						

設計計画及び施工計画

SA020302011

単第0 -0008 表

<i>₽</i> 75 <i>P</i> + <i>P</i> 15.45.18	*F =	124 /A	νι /π		1 ##	式	当り
名称・規格など	数量	単位	単価	金額	備考		
技師長	0.128	人					
主任技師	0.086	人					
技師 (A)	0.171	人					
技師 (B)	0.257	人					
電子計算機使用料	2	%			#08 直接経費の対象外		
* * * 単位当たり * * *	1	式					
A=2 標準歩掛の補正を直接入力する C=0.09 設計延長(km)			B=-5 (補正)? 29=1 設計計	補正係数(%) ■及び施工計画			

平面縦断設計

SA020302011

単第0 -0009 表

一口利尼约[6文6]	5AU2U3U2	.011			单第0 -0009 表 1
名称・規格など	数量	単位	単価	金額	
主任技師	0.086	人			
技師 (A)	0.171	人			
技師 (B)	0.214	人			
技師 (C)	0.171	人			
技術員	0.128	人			
電子計算機使用料	2	%			#08 直接経費の対象外
*** 単位当たり ***	1	式			
A=2 標準歩掛の補正を直接入力する C=0.09 設計延長(km)			B=-5 (補正) 29=3 平面総	埔正係数(%) 断設計	

横断設計 SA020302011

単第0 -0010 表

					_ ₁ <u>式 当</u>
名称・規格など	数量	単位	単価	金額	備考
技師 (A)	0.086	人			
技師 (B)	0.171	人			
技師 (C)	0.214	人			
技術員	0.299	人			
電子計算機使用料	2	%			#08 直接経費の対象外
*** 単位当たり ***	1	式			
A=2 標準歩掛の補正を直接入力する C=0.09 設計延長(km)			B=-5 (補正)社 29=4 横断設	甫正係数(%) 計	

道路付帯構造物・小構造物設計

SA020302011

単第0 -0011 表

676 +D1645 18	w. =	W/4	\\\ /T	^ ↑ ∓	1 (# #2	式	<u>当じ</u>
名称・規格など	数量	単位	単価	金額	備考		
技師 (A)	0.086	人					
技師 (B)	0.128	人					
技師 (C)	0.171	人					
技術員	0.171	人					
電子計算機使用料	2	%			#08 直接経費の対象外		
* * * 単位当たり * * *	1	式					
A=2 標準歩掛の補正を直接入力する C=0.09 設計延長(km)			B=-5 (補正)社 29=5 道路付	補正係数(%) 帯構造物・小構造物	言 殳言十		

設計図 SA020302011

単第0 -0012 表

名称・規格など	数量	単位	単価	金額	備考
技師 (C)	0.171	人			
技術員	0.257	人			
電子計算機使用料	2	%			#08 直接経費の対象外
*** 単位当たり ***	1	式			
A=2 標準歩掛の補正を直接入力する C=0.09 設計延長(km)			B=-5 (補正)社 29=7 設計図	甫正係数(%)]	
		1			

数量計算 SA020302011

単第0 -0013 表

议里可 异	5AU2U3U2	.011			単第0 -0013 表 1 式 当
名称・規格など	数量	単位	単価	金額	
技師 (A)	0.086	人			
技師 (B)	0.128	人			
技師 (C)	0.299	人			
技術員	0.342	人			
電子計算機使用料	2	%			#08 直接経費の対象外
 * * * 単位当たり * * * 	1	式			
A=2 標準歩掛の補正を直接入力する C=0.09 設計延長(km)			B=-5 (補正)? 29=8 数量計	甫正係数(%) 算	

照査 SA020302011

単第0 -0014 表

名称・規格など	数量	単位	単価	金額	備考
主任技師	0.043	人			
技師 (A)	0.128	人			
技師 (B)	0.171	人			
技師 (C)	0.257	人			
電子計算機使用料	2	%			#08 直接経費の対象外
*** 単位当たり ***	1	式			
A=2 標準歩掛の補正を直接入力する C=0.09 設計延長(km)			B=-5 (補正) 29=9 照査	甫正係数(%)	

頁0 -0027

施工単価表

報告書作成 SA020302011

単第0 -0015 表


					1	式	当!
名称・規格など	数量	単位	単価	金額	備考		
主任技師	0.086	人					
技師 (A)	0.128	人					
技師 (B)	0.214	人					
技師 (C)	0.086	人					
電子計算機使用料	2	%			#08 直接経費の対象外		
* * * 単位当たり * * *	1	走					
A=2 標準歩掛の補正を直接入力する C=0.09 設計延長(km)			B=-5 (補正) ² 29=10 報告書	補正係数(%) 作成			

電子計算機使用料(設計)

S2Z0103X3


単第0 -0016 表

		1 111			T	1	式	<u>当り</u>
名称・規格など 電子計算機使用料	数量	単位	単価	金額		備考		
電子計算機使用料	4.00	<u></u>						
	1.00	式						
* * * 単位当たり * * *	1	式						

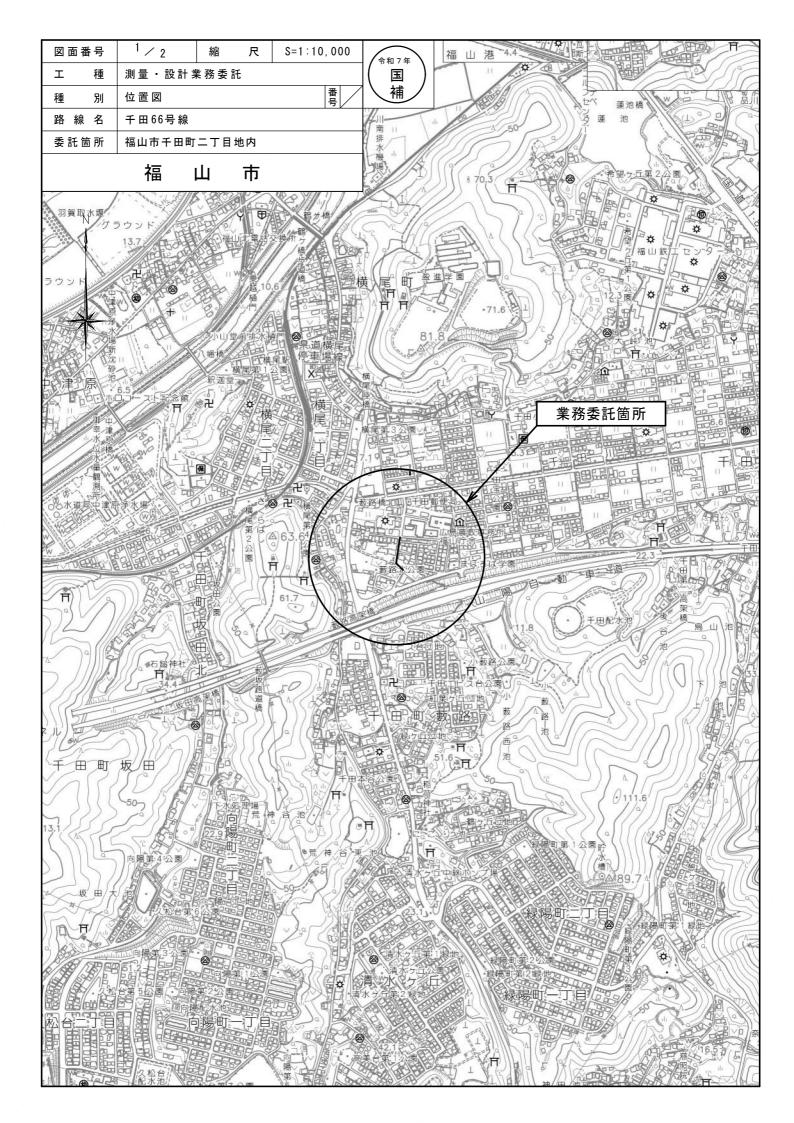

図面番号	2/2	縮尺		図示		
工種	測量•設計業務委託					
種別	平面図		番号	/		
路線名 河川名	千田66号線					
委託箇所 福山市千田町二丁目地内						
福山市						

^{令和7年} 国 補

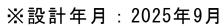



平面図 S=1:1,000

