福山市食肉衛生検査所冷暖房設備更新に係る賃貸借


図 面 リ ス ト										
図番	図 面 名 称	縮尺	図番	図 面 名 称	縮 尺					
R/1	附近見取図、配置図、機器表	N. S. 1:400								
R/2	平面図	1:50								
R/3	動力・幹線平面図、幹線系統図、盤結線図	1:100								

福山市

賃貸借名称 福山市食肉衛生検査所冷暖房設備更新に係る賃貸借

賃貸借場所 福山市御幸町大字中津原1685番地1



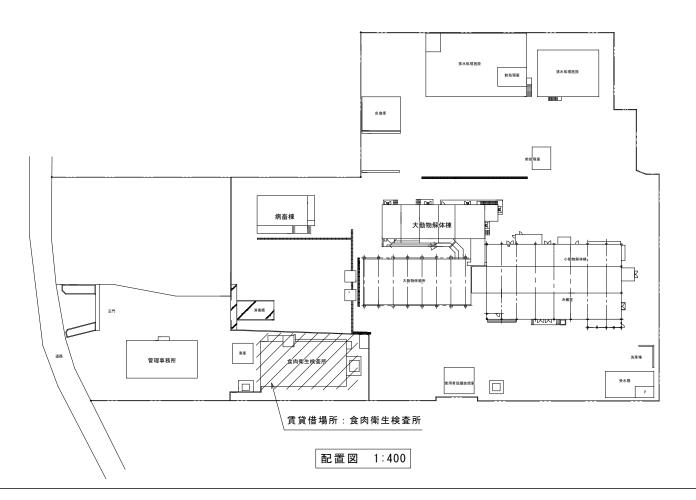


機器仕様表


/ 	10x/ 10r/ 10r/	X /_/ /	////*/////////////////////////////////	/////		分数	設置場所	備考形式
:P-1/	空冷レードポンプパッケージ	X 7 7 / /	/ ½6/0 k/	東/原/	/3\$\f2\g0\V//	\ <i>*</i> /	學外/////	<i>/////</i>
//	空気調和機	暖房能力	/ ½8./0 k/w//////////////////////////////////	乒縮機	/3./9 kW///	<i>Y//</i>	<i>{///////.</i>	<i>X/////.</i>
//	(ビル用マルチ室外機)/	付属品	/ 基礎用防振パット////////////////////////////////////	送風機	/0,/2 kW///	<i>Y//</i>	<i>///////</i>	X////.
//	////////	$\mathbb{V}///$	室外機転倒防止用金具	/X///	/////.	V/	<i>\/////</i>	<i>X////</i>
-/-/	空冷レートポンプパッケージ	形形式		電源	/1 \$/2 9/0 V/	1/2/	理化学検査室	X////
//	空気調和機	冷房能力	/ 2/. 8/kW/ / / / / / / / / / /	/\///	/////		<i>\//////</i>	<i>\////</i>
//	(ビル用マルチ室内機)	暖房能力	/3/2/kW/////////////////////////////////		0.015kW	V/	///////	<i>\\\\\\</i>
//	\\\\\\\\\\\\\\\\\\\\\\\\\\\\\\\\\\\\\\	付属品	したない。 「他性パネル、運転リモラン」		///////////////////////////////////////	1//	V///////	(V/////)
///	<i>X///////</i>	19/周/8	高性能力4/1/5一(此色法 9/0 %)		//////	1//		<i>\////</i>
//,	<i>X///////</i>	<i>X////</i>			//////	<i>///</i>		/////
		$\mathbb{X}////$	/ YU YP YP \$/0 Y / / / / / /			<i>///</i>		<i>4////</i>
-/-2	空冷レートポンプパッケージ	X / / / /	/ 天弁埋込かセット /2 方向) / / / / / /	軍/源/	/1 \$\square 2 9\6 V / /	1/2/	理化学検査室	<i>X////</i>
//	空気調和機	冷房能力	/5/6/kW/////////////////////////////////	/	//////	Y/,	<i>\//////</i>	<i>X////</i>
//	(ビル角マルチ室内機)//	展房能力/	/ 6/ 3/kW/ / / / / / / / / / / /		0.2 kW//	V/,	<i>\//////</i>	X////
//		/ / / / / / / / / / / / / / / / / / /	/ 化粧パネル、運転リモコン、/ / / / / / /	/\///		V/	///////	<i>\////</i>
///	<i>\/////////</i>	<i>/////</i>	高性能力 4.14.9~(此色法 9.0 %)	/////	//////	$\mathcal{V} /$		
//	<i>X///////</i>	<i>X////</i>	ドレングッグキット	/////	//////	1//	V///////	(V/////)
<u>/</u> -/2/	空命レートポンプパッケージ	* * = * + / /	22. 4 kW	電源	/3 b/2 0 Ø V //	1/1/	屋外	4////
T'/,	<i>Y </i>	<i>X / / /</i>	///////////////////////////////////////		///////	<i> </i>		4////
//	空気調和機	暖房能力	/ 2/5. /ó k/W / / / / / / / /	圧縮機	/3.5+2/.2 kW	<i>Y//</i>	<i>{////////.</i>	<i>/////</i>
//	(ビル角マルチ室外機)	付属	基礎用防振パット	送風機	0.2+9/14kW	<i>Y//</i>	<i>\//////</i>	<i>X////</i>
		<u> </u>	室外機転倒防止用金具 / / / / / / / / / / / / / / / / / / /	/	/////	$V \angle$	<i>X///////</i>	X////
-2-y	字冷らとしょポンプパッケージ	形形/式/	天井埋込力をット(2方向)	電源	/1 \$\sqrt{2} 0\psi \V / /	V 1/	細菌検査室	X////
//	空気調和機 / / /	冷房能力	/	/\///	/////	V/	<i>\//////</i>	<i>\////</i>
//	(ビル用マルチ室内機)	暖房能力	/3/2xw///////////	送風機	0.0/15kW//	$\mathbb{V}/$	V//////	<i>\\\\\\</i>
_//	<i>X////////</i>	村属品/	化粧パネル、運転リモコン、	/////	//////	1//	V///////	(V/////)
//,	<i>X///////</i>	X'/''//	高性能力イルター(比色送9.8%)		//////	1//		$\sqrt{////}$
//.	<i>X///////</i>	X////	/ / / / / / / / / / / / / / /	/////	//////	<i>///</i>		4/////
/	Variable 1 1 1 1 1 1 1 1 1 1 1 1 1 1 1 1 1 1 1	}///	ドルンオップキット	////	/////////////////////////////////////	//./	\(\frac{1}{200000000000000000000000000000000000	A////
-2-2/	空冷ヒートポングパッケージ	<i>Y / / /</i>	天井埋込カゼット(イカ南)	電/源/	/1 \$\st 2 0 8\V / /	Y//	滅菌洗浄室	<i>X////</i>
//	空気調和機	冷房能力	/3/6/kW/////////////////////////////////	/	//////	V/,	<i>\//////</i>	<i>X////</i>
//	(ビル用マルチ室内機)	暖房能力	/_4/0/kW//////////////////////////////////	送風機	0.9/35/kW//	V/.	<i>\//////</i>	X////
//	1/////////	村属 届/	/ 化粧パネル/運転リモコン、/ / / / / / / / / / / / / / / / / / /	/\///	/////	V/	<i>\//////</i>	<i>\////</i>
//	<i>\///////</i>	<i> </i>	高姓能力ィルタナ(此色法9.8%)	/////	//////	$\mathcal{V}/$	///////	<i>'\////</i>
//	<i>\//////</i>	<i>X////</i>	/ ドメンオップキット/ / / / / / / / / / / / / / / / / / /		//////	1//	V///////	$\langle V//// \rangle$
-2-3	空冷ヒートポンプパッケージ	形形/麦	天丼埋込カゼット(A方向)	電源	1 0 20 00	/2/	病理検査室	1////
[],	空気調和機	冷房能力	/8/0xw//////////////////////////////////	(/ブ///	//////	<i>\7/</i>	細菌検査室	4////
//	(ビル用マルチ室内機)	(中房能力) 暖房能力	/ / / / / / / / / / / / / / / / / / /		//////////	<i>///</i>	(THE IX B. E. / / /)	<i>/////</i>
//	(Cル州ヤルナ産内機)	/ / /	///////////////////////////////////////	送風機	0.045*W//	<i>Y//</i>	<i>\//////</i>	<i>X////</i>
//	V///////		化粧パイル / 運転リモコン、	/	//////	V/,	<i>\//////</i>	<i>X////</i>
//	1////////	V///	高姓能ブィルター (比色法 9 0 %)	/	/////	V/.	<i>\//////</i>	X////
		1///	/ドゾンブップキッ/ト//////		<u>////</u> /	\angle	<u> </u>	<u> </u>
-/3/	空冷ヒートポンプパッケージ	形 形	天井埋込カゼット(4方向)	電源	13 4 20 9/1 /	V17	事務室	<i>(\/////</i>
//	空氣調和機	冷房能力/	//9/0xw/////////////////////////////////	生 維 機	/2.2/kW///	1//	V///////	(V/////)
//,	<i>X///////</i>	暖房能力	/1,9. 9kw//////////	送風機/室内	0.045 kW//	1//	1////////	
//.	<i>\//////</i>	好属品	化粧パネル、運転リギコン、	送風機/室外	/ / / / /	<i>///</i>	(////////	1////
//	<i>\///////</i>		基礎用防振パット、室外機転倒防止用金具	() () () () () () () () () ()		<i>Y//</i>	<i>{///////.</i>	<i>X////</i>
//	V///////	<i>Y///</i>	///////////////////////////////////////	/	//////	<i>Y/,</i>	<i>\//////</i>	<i>X////</i>
//		<u> </u>	(FI V V V V V V V V V	////	/////	¥/,	/////////////////////////////////////	X/////
⁻ / ⁴ /	空浴ヒナトボンブパッケナジ	/////	/ 大井埋込カセット (4/方向)	(電/源/	/\$\p\$\0.9\l	1/1/.	図書室兼研修室	X////
//	空気調和機	冷房能力/	/ /4 /0 x/w/ / / / / / / / / / /	庄 緒 機	/.3/kW///	V/	<i>\///////</i>	<i>\////</i>
_//	<i>\////////</i>	暖房能力	//5/0 kW/////////////	送風機 /室内	Ø. 0,45 kW//	$\mathcal{V}/$	V//////	<i>'\////</i>
//	<i>X///////</i>		基礎用防振パット、室外機転倒防止用金具	送風機 /室外	8.088kW//	1//	V///////	(V/////)
-5	空冷ヒートボンブパッケージ	11 11	天共常形(中温用、設定温度 1/5°S)	電源	\$\psi_2\00\n/	1/1/	冷蔵室	
//.	空気調和機	冷却能力	/5./16/kW//////////////////////////////////	在緒機/	1.5kw///	<i>///</i>		1////
//	(涂房專用)	X////	///////////////////////////////////////	送風機/室内	/////	<i>Y//</i>	<i>{///////.</i>	<i>X////</i>
//	1 / / / / / / / / / / / / / / / / / / /		運転りまるシ	送風機 (室外		<i>Y//</i>	<i>\//////</i>	<i>X////</i>
//	\/////////		///////////////////////////////////////		, /o. v/s 8 k/ / .	V/,	<i>\//////</i>	<i>X////</i>
//		\//./	基礎用防振パット、室外機転倒防止用金具	/		V/.	/////////////////////////////////////	<i>X////</i>
-//	空冷ヒートポンプは			電/源/	/	$\sqrt{2}$	分析機器室	<i>\////</i>
//	/n-/4x/7x/2//	冷房能力	/ /2./5 /6./1 -/ 3./2)////////	在 縮 機 /	9.78 kW//	$\mathcal{V}/$	/ p c/k事////	<i>'\////</i>
//,	<i>X///////</i>	暖房能力	//3./5 /6./1 -/ 5./5)////////	送風機 /室内	/ 0/.026 k/W / /	1//	////////	(V/////
//.	<i>X///////</i>		///////////////////////////////////////	送風機 /室外	/ 0.028 kW //	<i>///</i>		4/////
4	空冷ヒートポンプパッケージ		大井帛形(1方向)	★ 源	36200	1/1/	細菌検査室	
	空気調和機	冷却能力	12. 5 (5. 7~14. 0) kW	圧縮機	3.75kW			
		در عمامهدار	. 2. 0 (0. / 14. 0) KW					
	(冷房専用)	4	YP#" T - >	送風機(室内)				
		付属品	運転リモコン	送風機(室外)) 0.095+0.065kW			1
	1	1	基礎用防振パット、室外機転倒防止用金具	1		1	I	

冷暖房設備	更新に係	る賃貸借	昔機器を	示す


縮尺率 A-1:100% A-2:71% A-3:50%


_ = 5	福山市食肉衛生検査所冷暖房設備										図面NO.
工事名			更新に係	福山市					R /		
図面名称	附近見取図	縮尺	N. S	2025年6月		課員	次長	次長	課長	部長	
四面右称	配置図	METC	1:400	2020407							$\sqrt{}$

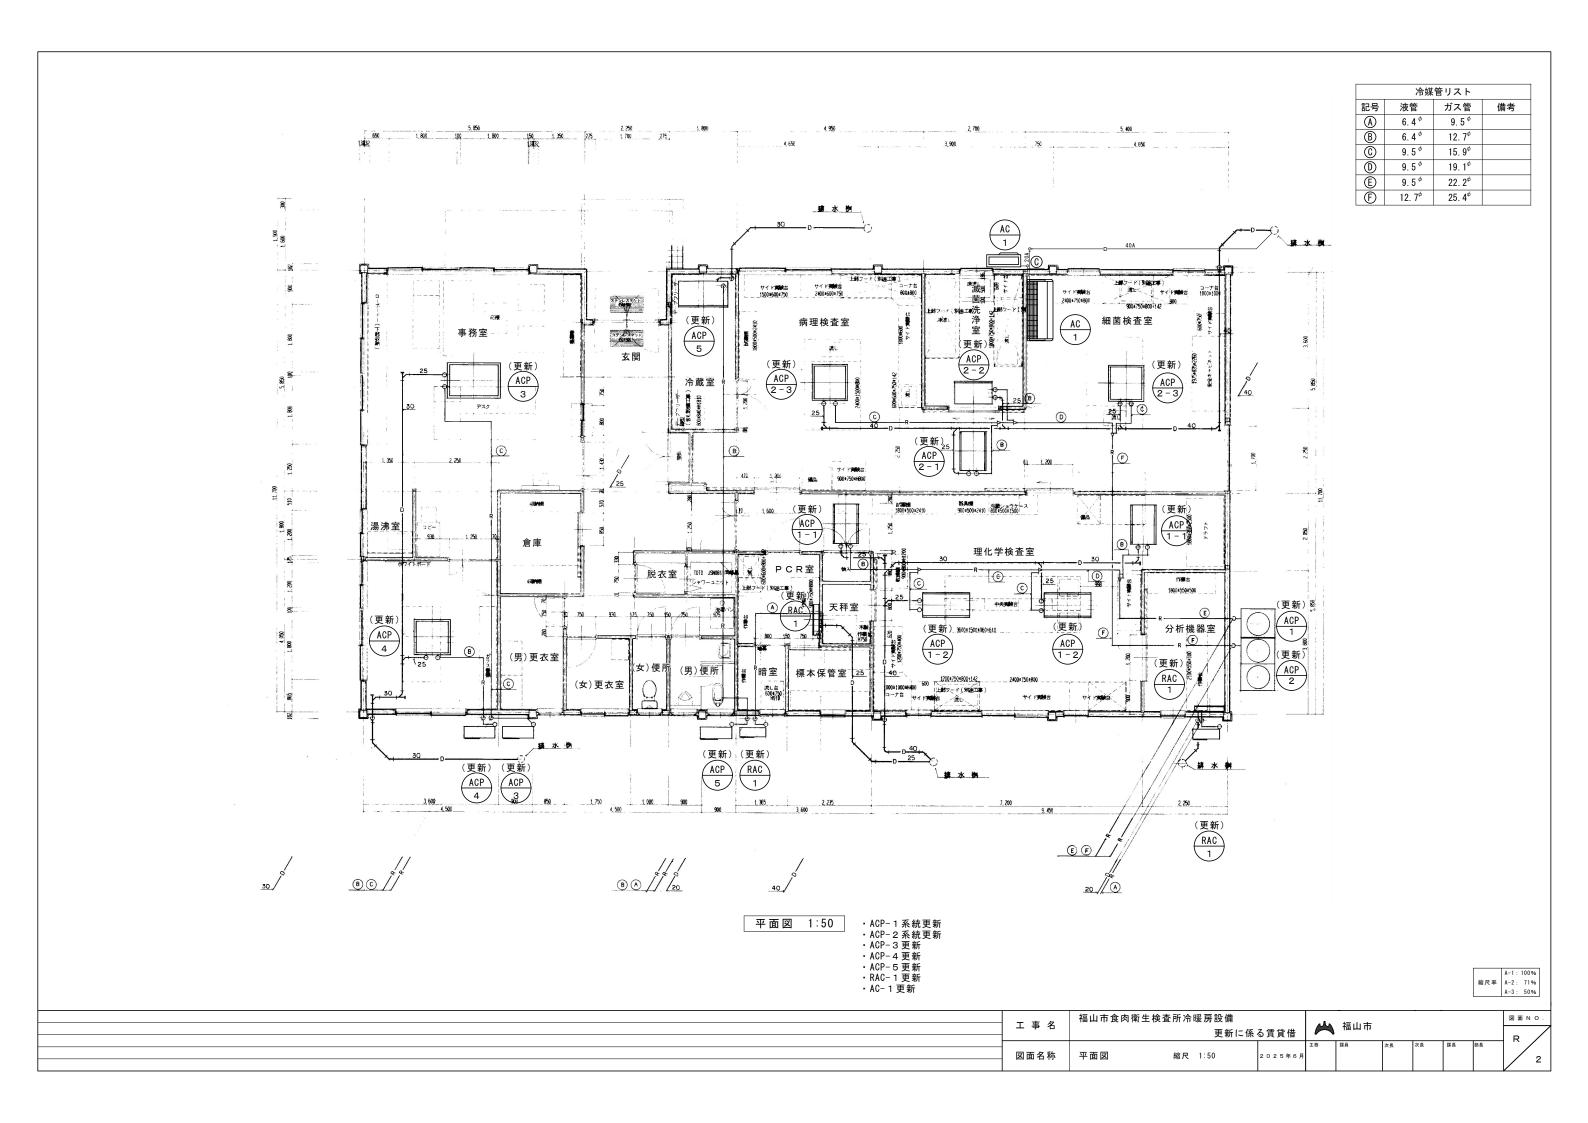


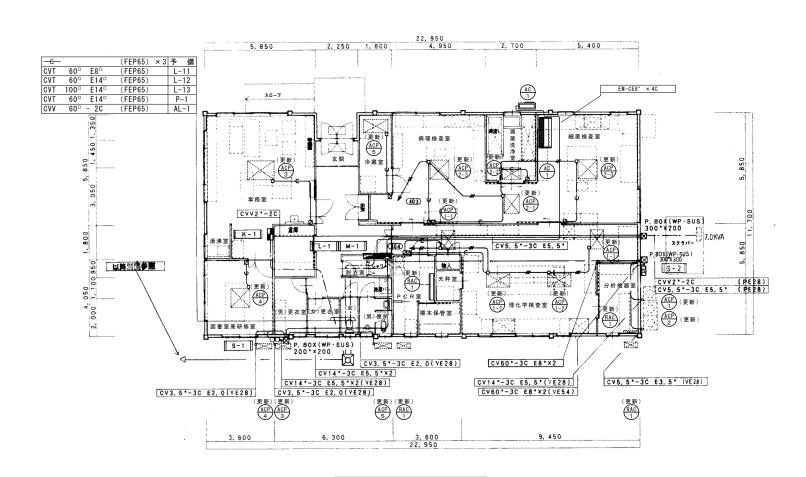

動力・幹線平面図 1:100

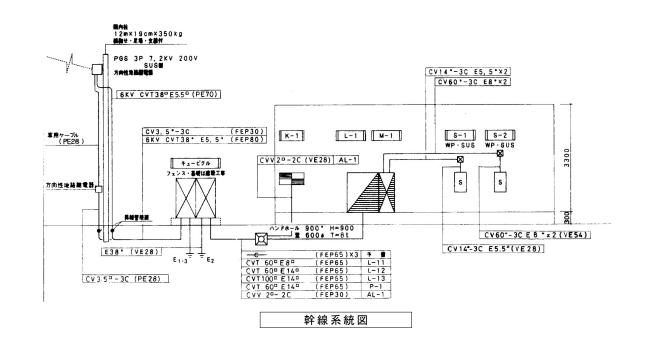

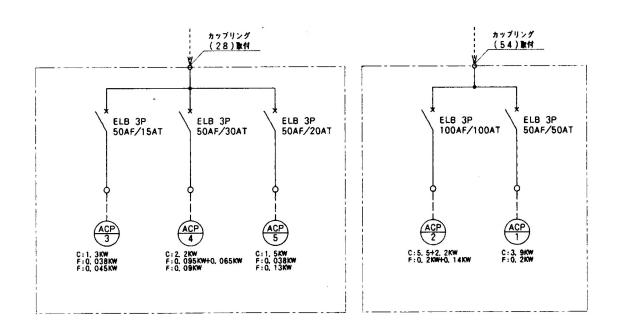

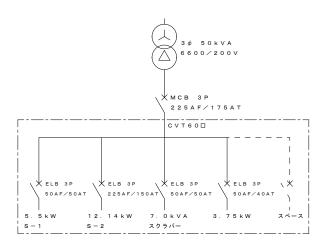

動力盤 M-1 盤結線図

縮尺率 A-1:100% A-2:71% A-3:50%

工事名	T 東 名 福山市食肉衛生検査所冷暖房設備					4人 垣山市					
_ _			更新に係	る賃貸借							R /
図面名称	動力・幹線平面図 幹線系統図 盤結線図	縮尺	1:100	2025年6月	主務	課員	次長	次長	課長	部長	3